

南張老人憩いの家解体撤去工事


(A2からA3への70.7%縮小版)

図面訂正年月日	特記事項	林州啓建築設計事務所 〒517-0603 三重県志摩市大王町波切3290-5 一級建築士 大臣登録第211001号	TEL (0599) 72-0039 FAX (0599) 72-2733 林 州 啓	A3 : A2×70.7% 縮尺	工事名称 南張老人憩いの家解体撤去工事 図面名称 表紙	図面番号 A-00
---------	------	---	---	---------------------	--------------------------------	--------------


<p style="text-align: center;">解体仕様書</p> <p>A 南張老人憩いの家解体撤去工事</p> <p>I 工事概要</p> <p>1. 工事場所 志摩市 浜島町 南張 地内</p> <p>2. (福祉施設) 鉄筋コンクリート造、一部鉄骨造1階建て 昭和40年度建築、平成2年改修</p> <table border="1"> <tr> <td>延べ床面積</td> <td>1階</td> <td>57.62㎡</td> <td>(RC造 老人憩いの家)</td> </tr> <tr> <td></td> <td>1階</td> <td>16.31㎡</td> <td>(鉄骨造 鉄骨倉庫)</td> </tr> <tr> <td></td> <td>1階</td> <td>9.78㎡</td> <td>(アルミ造 陶芸倉庫)</td> </tr> <tr> <td></td> <td>1階</td> <td>8.02㎡</td> <td>(プレハブ造 プレハブ倉庫)</td> </tr> <tr> <td>合計</td> <td></td> <td>91.73㎡</td> <td></td> </tr> </table> <p>3. 工事種目 解体工事</p> <p>4. 工事内容 建物解体</p> <p>附属建物解体</p> <p>水道管閉栓 撤去</p> <p>樹木 撤去</p> <p>舗装及びフェンスの設置</p> <p>5. 工事範囲 配置図等参照</p>	延べ床面積	1階	57.62㎡	(RC造 老人憩いの家)		1階	16.31㎡	(鉄骨造 鉄骨倉庫)		1階	9.78㎡	(アルミ造 陶芸倉庫)		1階	8.02㎡	(プレハブ造 プレハブ倉庫)	合計		91.73㎡		<p>II 建築解体工事仕様</p> <p>1. 共通仕様</p> <p>(1) 図面及び特記仕様書に記載されていない事項は、三重県公共工事共通仕様書及び「建築物解体工事共通仕様書(平成24年度)」(以下、「解体共通仕様書」という。))により、解体共通仕様書に記載されていない事項は、国土交通省大臣官房官庁営繕部制定の「公共建築工事標準仕様書(建築工事編)(平成28年版)」(以下、「標準仕様書」という。))及び「公共建築改修工事標準仕様書(建築工事編)(平成28年版)」(以下、「改修標準仕様書」という。))「公共建築改修工事標準仕様書(電気設備工事編)(平成28年版)」、「公共建築改修工事標準仕様書(機械設備工事編)(平成28年版)」による。</p> <p>また、解体共通仕様書中「請負者」とあるのは、「受注者」と読み替えるものとする。</p> <p>(2) 改修工事を本工事を含む場合は、各改修仕様書を適用する。</p> <p>2. 特記仕様</p> <p>(1) 項目は、番号に○印の付いたものを適用する。</p> <p>(2) 特記事項の中で選択する事項(・印の付いたもの)は、<input checked="" type="radio"/>印の付いたものを適用する。</p> <p>(3) 特記事項に記載の[改]内表示番号は、解体共通仕様書の当該項目、当該図又は当該表を示す。特記事項に記載の[改]内表示番号は、改修標準仕様書の当該項目、当該図又は当該表を示す。特記事項に記載の[標]内表示番号は、標準仕様書の当該項目、当該図又は当該表を示す。</p> <p>(4) 東海地震に係る地震防災対策強化地域内における工事については「大規模地震対策特別措置法」による注意情報が発せられた場合、受注者は人身の保護及び安全な避難に必要な補強、落下防止等の予防等々の保全措置を講ずるとともに、工事中断の措置をとること。又この事実が発生した場合は、契約書第26条(臨機の措置)によって処理されたものとする。</p>	<p>章 項目</p> <p>③ 1 杭の解体</p> <p>2 樹木等</p> <p>③ 地下埋設物、埋設配管</p> <p>④ 解体後の整地</p>	<p>特記事項</p> <p>杭の解体 ・行う ・行わない</p> <p>杭の解体工法 ・引抜き工法 ・破碎による解体 [解3.8.2]</p> <p>樹木の伐採根及び移植 <input checked="" type="radio"/>行う ・行わない [解3.9.1]</p> <p>地中埋設物及び埋設配管の解体 <input checked="" type="radio"/>行う ・行わない [解3.10.1]</p> <p>解体後の埋戻し及び盛土 [解3.11.1] [標表3.2.1]</p> <p><input checked="" type="radio"/>行う (各層30cm程度毎に締め固めること)</p> <p>整地高さ <input checked="" type="radio"/>現状G.L. ・図示</p> <p>種別</p> <p><input checked="" type="radio"/>A種 ・B種 ・C種 ・D種 ・建設汚泥から再生した処理土</p> <p>C種の場合</p> <p>「建設発生土情報交換システム」を活用し、以下の土質の土とする。</p> <p>発生土利用基準(国営計第59号平成18年8月10日)</p> <p>表-3 適用用途標準(1)・第1種、第2種、第3種</p> <p>D種の場合</p> <p>「セメント及びセメント系固結材を使用した改良土の六価クロム溶出試験実施要領(案)」により、六価クロム溶出試験を行う。</p> <p>建設汚泥から再生した処理土の場合</p> <p>「建設汚泥処理土利用技術基準について(国営計第41号 平成18年6月12日)表-4 建設汚泥処理土の適用用途標準」における下記の区分とする。</p> <p>※第3種処理土</p> <p><input checked="" type="radio"/> 図示参照(配置図)</p> <p>・ 杭径、杭の位置、長さ等を調査・図示し、記録を整備し、監督職員に提出する。</p>																																																																																													
	延べ床面積	1階	57.62㎡	(RC造 老人憩いの家)																																																																																																																
	1階	16.31㎡	(鉄骨造 鉄骨倉庫)																																																																																																																	
	1階	9.78㎡	(アルミ造 陶芸倉庫)																																																																																																																	
	1階	8.02㎡	(プレハブ造 プレハブ倉庫)																																																																																																																	
合計		91.73㎡																																																																																																																		
<p style="text-align: center;">図面リスト</p> <table border="1"> <tr> <td>A-00</td> <td>表紙</td> </tr> <tr> <td>A-01</td> <td>図面リスト 特記仕様書1</td> </tr> <tr> <td>A-02</td> <td>特記仕様書2</td> </tr> <tr> <td>A-03</td> <td>附近見取図・配置図(解体前)</td> </tr> <tr> <td>A-04</td> <td>配置図(解体後)</td> </tr> <tr> <td>A-05</td> <td>床面積求積図・面積表</td> </tr> <tr> <td>A-06</td> <td>外部・内部仕上表</td> </tr> <tr> <td>A-07</td> <td>床下平面図・1階平面図</td> </tr> <tr> <td>A-08</td> <td>配置平面図・屋根伏図</td> </tr> <tr> <td>A-09</td> <td>立面図</td> </tr> <tr> <td>A-10</td> <td>断面図</td> </tr> <tr> <td>A-11</td> <td>建具表</td> </tr> <tr> <td>A-12</td> <td>基礎伏図・梁伏図・基礎、柱、梁リスト</td> </tr> <tr> <td>A-13</td> <td>備品リスト</td> </tr> <tr> <td>A-14</td> <td>仮設計画図(平面図、立面図)(参考)</td> </tr> </table>	A-00	表紙	A-01	図面リスト 特記仕様書1	A-02	特記仕様書2	A-03	附近見取図・配置図(解体前)	A-04	配置図(解体後)	A-05	床面積求積図・面積表	A-06	外部・内部仕上表	A-07	床下平面図・1階平面図	A-08	配置平面図・屋根伏図	A-09	立面図	A-10	断面図	A-11	建具表	A-12	基礎伏図・梁伏図・基礎、柱、梁リスト	A-13	備品リスト	A-14	仮設計画図(平面図、立面図)(参考)	<p>章 項目 特記事項</p> <p>① ①適用基準等 工事写真の撮り方(改訂第二版)建築編 建設大臣官房官庁営繕部監修 三重県建設副産物処理基準</p> <p>② ②工事実績情報の登録 [解1.1.4]</p> <p>請負代金額が500万円以上(消費税込み)の元請負人は、工事実績情報を(財)日本建設情報総合センターの工事実績情報システム(CORINS)に登録するものとする。</p> <p>なお、登録内容を訂正する必要が生じた場合は、標準仕様書に記載された登録の手順に準じて訂正するものとする。</p> <p>また、変更契約日と工事完了日の間が、10日に満たない場合は、変更契約時の登録を省略することができるものとする。</p> <p>③ ③工事の記録 [解1.2.3]</p> <p>工事写真</p> <p>4 電気保安技術者 ・適用する [解1.3.3]</p> <p>⑤ ⑤施工条件 [解1.3.5]</p> <p><input checked="" type="radio"/> 施工時間 (<input checked="" type="radio"/> 8:00~17:00)</p> <p><input checked="" type="radio"/> 施工順序 (<input checked="" type="radio"/> 指定なし ・<input checked="" type="radio"/> 図示 ・)</p> <p><input checked="" type="radio"/> 工事用車両の駐車場 (<input checked="" type="radio"/> 指定なし ・<input checked="" type="radio"/> 図示 ・敷地内 ・)</p> <p><input checked="" type="radio"/> 資機材置場 (<input checked="" type="radio"/> 指定なし ・<input checked="" type="radio"/> 図示 ・敷地内 ・)</p> <p><input checked="" type="radio"/> 現場事務所 (<input checked="" type="radio"/> 指定なし ・<input checked="" type="radio"/> 図示 ・敷地内 ・)</p> <p>⑥ ⑥発生材の処理等 [解1.3.10]</p> <p>発注者に引渡しを要するもの</p> <p>・金属類</p> <p><input checked="" type="radio"/> PCB含有物(5章 3~4項参照)</p> <p>・引渡しを要するもの、再資源化を図るものについては調査を作成して監督職員へ提出すること。</p> <p><input checked="" type="radio"/> 引き渡しに要する以外のものには、全て構外に搬出し、建設工事に係る資材の再資源化等に関する法律、資材の有効な利用を促進する法律、廃棄物の処理及び清掃に関する法律、その他関係法令によるほか、「建設副産物適正処理推進要綱」に従い適切に処理し監督職員に報告する。</p> <p>(マフタA、B2、D、E票を提示し、集計表を提出すること。)</p> <p>⑦ ⑦騒音・振動の防止</p> <p><input checked="" type="radio"/> 低騒音型・低振動型建設機械の指定に関する規定に基づき指定された建設機械の使用に努めること。</p> <p>⑧ ⑧近隣との折衝</p> <p><input checked="" type="radio"/> 工事の施工に当たっての近隣との折衝は、次による。また、その経過について記録し、遅滞なく監督職員に報告する。</p> <p>(1) 地域住民等と工事の施工上必要な折衝を行うものとし、あらかじめその概要を監督職員に報告する。</p> <p>(2) 工事に関して、第三者から説明の要求または苦情があった場合は、直ちに誠意をもって対応する。</p> <p>⑨ ⑨隣地境界線の明示</p> <p><input checked="" type="radio"/> 敷地外周境界については、受注者の責任に於いて測量を実施すること。</p> <p>仮設 ② ①騒音・粉塵等の対策 [解2.2.1]</p> <p><input checked="" type="radio"/> 建物高さより、H=1.0mを対策高さとする。</p> <p>・防音パネル <input checked="" type="radio"/> 防音シート ・メッシュ金網、養生シート等</p> <p>設置範囲及び高さ</p> <p>・図示 <input checked="" type="radio"/> 仮設計画図(参考図) 及び立面図</p> <p>足場 <input checked="" type="radio"/> くさび緊結式足場</p> <p>足場を設ける場合、「手すり先行工法に関するガイドライン」について(厚生労働省 平成21年4月)の「手すり先行工法等に関するガイドライン」によるものとし、足場の組立、解体、変更の作業時及び使用時には、常時、すべての作業床について手すり、中さん及び幅木の機能を有するものを設置しなければならない。</p> <p>なお、設置においては、「手すり先行工法による足場の組立て等に関する基準」(厚生労働省 平成21年4月「手すり先行工法に関するガイドライン」について(別紙1))における2の(2)手すり据置方式、又は(3)手すり先行専用足場方式により行うこと。</p> <p>② ②監督職員事務所 [解2.3.1]</p> <p>・設ける</p> <p>・構内既存建物の一部を使用する。</p> <p>・構内に新設する。</p> <p>規模(m2程度) ・10 ・20 ・35 ・65 ・100</p> <p><input checked="" type="radio"/> 設けない</p>	<p>5 調査記録</p> <p>④ ④発生材の処理等</p> <p>注)以降4章及び5章に示す内容については、積算上の条件明示であり、処理施設を指定するものではない。なお、提示する施設と異なる場合は、監督職員と協議する。</p> <p><input checked="" type="radio"/> 建設副産物情報交換システムの利用</p> <p>請負者は請負金額が500万円以上の工事については、工事着手前に「再生資源利用計画書」及び「再生資源利用促進計画書」を監督職員に提出すること。</p> <p>また、工事完了後にはJAICGが運営する「建設副産物情報交換システム」へ実施報告書を行うこと。</p> <p>なお、これにより難い場合は、監督職員と協議しなければならない。</p> <p>本工事の施工にあたっては「建築工事における建設副産物管理マニュアル」を参考に適切な処理に努めるものとする。</p> <p><input checked="" type="radio"/> 特定建設資材の再資源化等</p> <p>本工事が、特定建設資材を用いた建築物等に係る解体工事又はその施工に特定建設資材を使用する新築工事等であって、その規模が「建設工事に係る資材の再資源化等に関する法律」(平成12年5月31日法第104号 以下「建設リサイクル法」という。)施行令又は、都道府県が条例で定める建設工事等であって、その規模に関する基準以上の工事(以下「対象工事」という。)である場合は、建設リサイクル法に基づき分別解体等及び特定建設資材の再資源化等の実施について適切な措置を講ずることとする。</p> <p>なお、本工事における特定建設資材の分別解体等・再資源化等については、別表1又は2、及び3の積算条件を設定しているが、工事請負契約書「7解体工事に要する費用等」に定める事項は契約締結時に発注者と受注者の間で確認されたものであるため、発注者が積算上条件明示した別表の事項と別の方法であった場合でも変更の対象としない。但し、現場条件や数量の変更等、受注者の責によるものではない事項については、この限りでない。工事契約後に明らかになったやむをえない事情により、予定した条件により難い場合は、監督職員と協議するものとする。</p> <p>本工事が「建設リサイクル法」の対象工事外である場合においても前記に準じ適切な措置を講ずるものとする。</p> <p>建設リサイクル法 <input checked="" type="radio"/> 対象工事 ・対象工事外</p> <p><input checked="" type="radio"/> 別表1 建築物に係る解体工事</p> <table border="1"> <tr> <th colspan="3">工程ごとの作業内容及び解体方法</th> </tr> <tr> <th>工 程</th> <th>作業内容</th> <th>分別・解体の方法</th> </tr> <tr> <td><input checked="" type="radio"/> 建築設備、内装材等</td> <td><input checked="" type="radio"/> 有</td> <td><input checked="" type="radio"/> 手作業</td> </tr> <tr> <td></td> <td><input checked="" type="radio"/> 無</td> <td><input checked="" type="radio"/> 手作業と機械作業の併用</td> </tr> <tr> <td><input checked="" type="radio"/> 屋根ふき材</td> <td><input checked="" type="radio"/> 有</td> <td><input checked="" type="radio"/> 手作業</td> </tr> <tr> <td></td> <td><input checked="" type="radio"/> 無</td> <td><input checked="" type="radio"/> 手作業と機械作業の併用</td> </tr> <tr> <td><input checked="" type="radio"/> 外装材・上部構造部分</td> <td><input checked="" type="radio"/> 有</td> <td><input checked="" type="radio"/> 手作業</td> </tr> <tr> <td></td> <td><input checked="" type="radio"/> 無</td> <td><input checked="" type="radio"/> 手作業と機械作業の併用</td> </tr> <tr> <td><input checked="" type="radio"/> 基礎、基礎ぐい</td> <td><input checked="" type="radio"/> 有</td> <td><input checked="" type="radio"/> 手作業</td> </tr> <tr> <td></td> <td><input checked="" type="radio"/> 無</td> <td><input checked="" type="radio"/> 手作業と機械作業の併用</td> </tr> <tr> <td><input checked="" type="radio"/> その他(アスベスト含有成形板等)</td> <td><input checked="" type="radio"/> 有</td> <td><input checked="" type="radio"/> 手作業</td> </tr> <tr> <td></td> <td><input checked="" type="radio"/> 無</td> <td><input checked="" type="radio"/> 手作業と機械作業の併用</td> </tr> </table> <p><input checked="" type="radio"/> 別表3 建築物以外の物に係る解体工事又は新築工事等 <input checked="" type="radio"/> 外構 <input checked="" type="radio"/> 工作物等</p> <table border="1"> <tr> <th colspan="3">工程ごとの作業内容及び解体方法</th> </tr> <tr> <th>工 程</th> <th>作業内容</th> <th>分別・解体の方法</th> </tr> <tr> <td><input checked="" type="radio"/> 仮設</td> <td><input checked="" type="radio"/> 有</td> <td><input checked="" type="radio"/> 手作業</td> </tr> <tr> <td></td> <td><input checked="" type="radio"/> 無</td> <td><input checked="" type="radio"/> 手作業と機械作業の併用</td> </tr> <tr> <td><input checked="" type="radio"/> 土工</td> <td><input checked="" type="radio"/> 有</td> <td><input checked="" type="radio"/> 手作業</td> </tr> <tr> <td></td> <td><input checked="" type="radio"/> 無</td> <td><input checked="" type="radio"/> 手作業と機械作業の併用</td> </tr> <tr> <td><input checked="" type="radio"/> 基礎</td> <td><input checked="" type="radio"/> 有</td> <td><input checked="" type="radio"/> 手作業</td> </tr> <tr> <td></td> <td><input checked="" type="radio"/> 無</td> <td><input checked="" type="radio"/> 手作業と機械作業の併用</td> </tr> <tr> <td><input checked="" type="radio"/> 本体構造</td> <td><input checked="" type="radio"/> 有</td> <td><input checked="" type="radio"/> 手作業</td> </tr> <tr> <td></td> <td><input checked="" type="radio"/> 無</td> <td><input checked="" type="radio"/> 手作業と機械作業の併用</td> </tr> <tr> <td><input checked="" type="radio"/> 本体付属品</td> <td><input checked="" type="radio"/> 有</td> <td><input checked="" type="radio"/> 手作業</td> </tr> <tr> <td></td> <td><input checked="" type="radio"/> 無</td> <td><input checked="" type="radio"/> 手作業と機械作業の併用</td> </tr> <tr> <td><input checked="" type="radio"/> その他(水道配管およびバルブ類)</td> <td><input checked="" type="radio"/> 有</td> <td><input checked="" type="radio"/> 手作業</td> </tr> <tr> <td></td> <td><input checked="" type="radio"/> 無</td> <td><input checked="" type="radio"/> 手作業と機械作業の併用</td> </tr> <tr> <td><input checked="" type="radio"/> その他(遊具等)</td> <td><input checked="" type="radio"/> 有</td> <td><input checked="" type="radio"/> 手作業</td> </tr> <tr> <td></td> <td><input checked="" type="radio"/> 無</td> <td><input checked="" type="radio"/> 手作業と機械作業の併用</td> </tr> </table> <p>手作業・機械作業を併用する理由</p> <p>建築設備の取り外し ()</p> <p>内装材の取り外し ()</p> <p>屋根ふき材の取り外し ()</p>	工程ごとの作業内容及び解体方法			工 程	作業内容	分別・解体の方法	<input checked="" type="radio"/> 建築設備、内装材等	<input checked="" type="radio"/> 有	<input checked="" type="radio"/> 手作業		<input checked="" type="radio"/> 無	<input checked="" type="radio"/> 手作業と機械作業の併用	<input checked="" type="radio"/> 屋根ふき材	<input checked="" type="radio"/> 有	<input checked="" type="radio"/> 手作業		<input checked="" type="radio"/> 無	<input checked="" type="radio"/> 手作業と機械作業の併用	<input checked="" type="radio"/> 外装材・上部構造部分	<input checked="" type="radio"/> 有	<input checked="" type="radio"/> 手作業		<input checked="" type="radio"/> 無	<input checked="" type="radio"/> 手作業と機械作業の併用	<input checked="" type="radio"/> 基礎、基礎ぐい	<input checked="" type="radio"/> 有	<input checked="" type="radio"/> 手作業		<input checked="" type="radio"/> 無	<input checked="" type="radio"/> 手作業と機械作業の併用	<input checked="" type="radio"/> その他(アスベスト含有成形板等)	<input checked="" type="radio"/> 有	<input checked="" type="radio"/> 手作業		<input checked="" type="radio"/> 無	<input checked="" type="radio"/> 手作業と機械作業の併用	工程ごとの作業内容及び解体方法			工 程	作業内容	分別・解体の方法	<input checked="" type="radio"/> 仮設	<input checked="" type="radio"/> 有	<input checked="" type="radio"/> 手作業		<input checked="" type="radio"/> 無	<input checked="" type="radio"/> 手作業と機械作業の併用	<input checked="" type="radio"/> 土工	<input checked="" type="radio"/> 有	<input checked="" type="radio"/> 手作業		<input checked="" type="radio"/> 無	<input checked="" type="radio"/> 手作業と機械作業の併用	<input checked="" type="radio"/> 基礎	<input checked="" type="radio"/> 有	<input checked="" type="radio"/> 手作業		<input checked="" type="radio"/> 無	<input checked="" type="radio"/> 手作業と機械作業の併用	<input checked="" type="radio"/> 本体構造	<input checked="" type="radio"/> 有	<input checked="" type="radio"/> 手作業		<input checked="" type="radio"/> 無	<input checked="" type="radio"/> 手作業と機械作業の併用	<input checked="" type="radio"/> 本体付属品	<input checked="" type="radio"/> 有	<input checked="" type="radio"/> 手作業		<input checked="" type="radio"/> 無	<input checked="" type="radio"/> 手作業と機械作業の併用	<input checked="" type="radio"/> その他(水道配管およびバルブ類)	<input checked="" type="radio"/> 有	<input checked="" type="radio"/> 手作業		<input checked="" type="radio"/> 無	<input checked="" type="radio"/> 手作業と機械作業の併用	<input checked="" type="radio"/> その他(遊具等)	<input checked="" type="radio"/> 有	<input checked="" type="radio"/> 手作業		<input checked="" type="radio"/> 無	<input checked="" type="radio"/> 手作業と機械作業の併用
A-00	表紙																																																																																																																			
A-01	図面リスト 特記仕様書1																																																																																																																			
A-02	特記仕様書2																																																																																																																			
A-03	附近見取図・配置図(解体前)																																																																																																																			
A-04	配置図(解体後)																																																																																																																			
A-05	床面積求積図・面積表																																																																																																																			
A-06	外部・内部仕上表																																																																																																																			
A-07	床下平面図・1階平面図																																																																																																																			
A-08	配置平面図・屋根伏図																																																																																																																			
A-09	立面図																																																																																																																			
A-10	断面図																																																																																																																			
A-11	建具表																																																																																																																			
A-12	基礎伏図・梁伏図・基礎、柱、梁リスト																																																																																																																			
A-13	備品リスト																																																																																																																			
A-14	仮設計画図(平面図、立面図)(参考)																																																																																																																			
工程ごとの作業内容及び解体方法																																																																																																																				
工 程	作業内容	分別・解体の方法																																																																																																																		
<input checked="" type="radio"/> 建築設備、内装材等	<input checked="" type="radio"/> 有	<input checked="" type="radio"/> 手作業																																																																																																																		
	<input checked="" type="radio"/> 無	<input checked="" type="radio"/> 手作業と機械作業の併用																																																																																																																		
<input checked="" type="radio"/> 屋根ふき材	<input checked="" type="radio"/> 有	<input checked="" type="radio"/> 手作業																																																																																																																		
	<input checked="" type="radio"/> 無	<input checked="" type="radio"/> 手作業と機械作業の併用																																																																																																																		
<input checked="" type="radio"/> 外装材・上部構造部分	<input checked="" type="radio"/> 有	<input checked="" type="radio"/> 手作業																																																																																																																		
	<input checked="" type="radio"/> 無	<input checked="" type="radio"/> 手作業と機械作業の併用																																																																																																																		
<input checked="" type="radio"/> 基礎、基礎ぐい	<input checked="" type="radio"/> 有	<input checked="" type="radio"/> 手作業																																																																																																																		
	<input checked="" type="radio"/> 無	<input checked="" type="radio"/> 手作業と機械作業の併用																																																																																																																		
<input checked="" type="radio"/> その他(アスベスト含有成形板等)	<input checked="" type="radio"/> 有	<input checked="" type="radio"/> 手作業																																																																																																																		
	<input checked="" type="radio"/> 無	<input checked="" type="radio"/> 手作業と機械作業の併用																																																																																																																		
工程ごとの作業内容及び解体方法																																																																																																																				
工 程	作業内容	分別・解体の方法																																																																																																																		
<input checked="" type="radio"/> 仮設	<input checked="" type="radio"/> 有	<input checked="" type="radio"/> 手作業																																																																																																																		
	<input checked="" type="radio"/> 無	<input checked="" type="radio"/> 手作業と機械作業の併用																																																																																																																		
<input checked="" type="radio"/> 土工	<input checked="" type="radio"/> 有	<input checked="" type="radio"/> 手作業																																																																																																																		
	<input checked="" type="radio"/> 無	<input checked="" type="radio"/> 手作業と機械作業の併用																																																																																																																		
<input checked="" type="radio"/> 基礎	<input checked="" type="radio"/> 有	<input checked="" type="radio"/> 手作業																																																																																																																		
	<input checked="" type="radio"/> 無	<input checked="" type="radio"/> 手作業と機械作業の併用																																																																																																																		
<input checked="" type="radio"/> 本体構造	<input checked="" type="radio"/> 有	<input checked="" type="radio"/> 手作業																																																																																																																		
	<input checked="" type="radio"/> 無	<input checked="" type="radio"/> 手作業と機械作業の併用																																																																																																																		
<input checked="" type="radio"/> 本体付属品	<input checked="" type="radio"/> 有	<input checked="" type="radio"/> 手作業																																																																																																																		
	<input checked="" type="radio"/> 無	<input checked="" type="radio"/> 手作業と機械作業の併用																																																																																																																		
<input checked="" type="radio"/> その他(水道配管およびバルブ類)	<input checked="" type="radio"/> 有	<input checked="" type="radio"/> 手作業																																																																																																																		
	<input checked="" type="radio"/> 無	<input checked="" type="radio"/> 手作業と機械作業の併用																																																																																																																		
<input checked="" type="radio"/> その他(遊具等)	<input checked="" type="radio"/> 有	<input checked="" type="radio"/> 手作業																																																																																																																		
	<input checked="" type="radio"/> 無	<input checked="" type="radio"/> 手作業と機械作業の併用																																																																																																																		

図面訂正年月日	特記事項	<p style="text-align: center;">林州啓建築設計事務所</p> <p style="text-align: center;">〒517-0603 三重県志摩市大王町波切3290-5 TEL(0599)72-0039</p> <p style="text-align: center;">FAX(0599)72-2733</p> <p style="text-align: center;">一級建築士 大臣登録第211001号 林 州 啓</p>	A3: A2×70.7%	工事名称	南張老人憩いの家解体撤去工事	図面番号	
			縮尺	図面名称	図面リスト	A-01	
					特記仕様書1		

<p>④ ②再資源化等</p> <p>建設廃棄物の処理</p>	<p>特記事項</p> <p>[解4.4.1]</p> <table border="1"> <tr> <th>建設廃棄物の種類</th> <th>中間処理施設又は再資源化施設の名称等</th> <th>所在地</th> </tr> <tr> <td>○コンクリート</td> <td></td> <td></td> </tr> <tr> <td>コンクリート及び鉄から成る建設資材 (PC板、コンクリート平板、コンクリート二次製品等)</td> <td></td> <td></td> </tr> <tr> <td>○木材</td> <td></td> <td></td> </tr> <tr> <td>○アスファルトコンクリート</td> <td></td> <td></td> </tr> <tr> <td>金属類</td> <td></td> <td></td> </tr> </table> <table border="1"> <tr> <th>建設廃棄物の種類</th> <th>再資源化の有無</th> <th>再資源化施設の名称等</th> <th>所在地</th> </tr> <tr> <td>○蛍光灯、HIDランプ</td> <td>・再資源化する ・再資源化しない</td> <td></td> <td></td> </tr> <tr> <td>硬質塩化ビニル管・継手</td> <td>・再資源化する ・再資源化しない</td> <td></td> <td></td> </tr> <tr> <td>硬質塩化ビニルライニング鋼管・継手</td> <td>・再資源化する ・再資源化しない</td> <td></td> <td></td> </tr> </table> <table border="1"> <tr> <th>種類</th> <th>再利用する場所(箇所)等</th> </tr> <tr> <td></td> <td></td> </tr> <tr> <td></td> <td></td> </tr> <tr> <td></td> <td></td> </tr> </table> <table border="1"> <tr> <th>種類</th> <th>所在地等</th> </tr> <tr> <td></td> <td></td> </tr> <tr> <td></td> <td></td> </tr> <tr> <td></td> <td></td> </tr> </table> <table border="1"> <tr> <th>種類</th> <th>処理施設の名称等</th> <th>所在地等</th> </tr> <tr> <td></td> <td></td> <td></td> </tr> <tr> <td></td> <td></td> <td></td> </tr> <tr> <td></td> <td></td> <td></td> </tr> </table> <table border="1"> <tr> <th>種類</th> <th>処理施設の名称等</th> <th>所在地等</th> </tr> <tr> <td>○CCA処理木材</td> <td></td> <td></td> </tr> <tr> <td>ひ素・カドミウム含有せっこうボード</td> <td></td> <td></td> </tr> <tr> <td>○アスベスト含有成形板</td> <td></td> <td></td> </tr> </table>	建設廃棄物の種類	中間処理施設又は再資源化施設の名称等	所在地	○コンクリート			コンクリート及び鉄から成る建設資材 (PC板、コンクリート平板、コンクリート二次製品等)			○木材			○アスファルトコンクリート			金属類			建設廃棄物の種類	再資源化の有無	再資源化施設の名称等	所在地	○蛍光灯、HIDランプ	・再資源化する ・再資源化しない			硬質塩化ビニル管・継手	・再資源化する ・再資源化しない			硬質塩化ビニルライニング鋼管・継手	・再資源化する ・再資源化しない			種類	再利用する場所(箇所)等							種類	所在地等							種類	処理施設の名称等	所在地等										種類	処理施設の名称等	所在地等	○CCA処理木材			ひ素・カドミウム含有せっこうボード			○アスベスト含有成形板			<p>⑤ 1 施工調査</p> <p>[解5.1.3]</p> <table border="1"> <tr> <th>分析調査を行う特別管理管理産業廃棄物の種類</th> <th>採取する部位又は箇所等</th> <th>採取する数量</th> </tr> <tr> <td></td> <td></td> <td></td> </tr> <tr> <td></td> <td></td> <td></td> </tr> <tr> <td></td> <td></td> <td></td> </tr> </table> <table border="1"> <tr> <th>特別管理産業廃棄物の種類</th> <th>処理施設の名称等</th> <th>所在地等</th> </tr> <tr> <td></td> <td></td> <td></td> </tr> <tr> <td></td> <td></td> <td></td> </tr> <tr> <td></td> <td></td> <td></td> </tr> </table> <p>[解5.4.3]</p> <p>引渡しを要する機器類</p> <p>注) 照明器具安定器にPCBが使用されている場合は、安定器を本体より分離して金属箱に収納し、表示を付して建物管理者に引き渡す(報告書共)こと。</p> <p>[解5.4.4]</p> <p>PCB含有分析調査</p> <p>・第一次判定 現場にてサンプルを採取し、シーリング材種及び分析の可否を判定する。 採取箇所数:計()箇所 採取箇所:※図示(図面()による)</p> <p>・第二次判定 専門分析機関にてPCB含有量の分析を行う。 分析箇所:計()箇所</p> <p>撤去方法</p> <p>・「標準施工要領書(日本シーリング工事業協同組合連合会/日本シーリング材工業会)」による。</p> <p>撤去範囲</p> <p>・図示(図面()による)・</p> <table border="1"> <tr> <th>回収又は処分を行う特</th> <th>対象機器名称</th> <th>回収業者又は処分場の名称等</th> <th>保管場所・処分場の所在地等</th> </tr> <tr> <td>○フロン</td> <td>○空調機</td> <td></td> <td></td> </tr> <tr> <td>ハロン</td> <td></td> <td></td> <td></td> </tr> <tr> <td>付化式感知器</td> <td></td> <td></td> <td></td> </tr> <tr> <td>六ふっ化硫黄(SF6)ガス</td> <td></td> <td></td> <td></td> </tr> <tr> <td></td> <td></td> <td></td> <td></td> </tr> <tr> <td></td> <td></td> <td></td> <td></td> </tr> </table> <p>○関係法令に従い、回収した後、監督職員に報告書を提出すること。</p>	分析調査を行う特別管理管理産業廃棄物の種類	採取する部位又は箇所等	採取する数量										特別管理産業廃棄物の種類	処理施設の名称等	所在地等										回収又は処分を行う特	対象機器名称	回収業者又は処分場の名称等	保管場所・処分場の所在地等	○フロン	○空調機			ハロン				付化式感知器				六ふっ化硫黄(SF6)ガス												<p>⑥ アスベスト含有成形板の除去</p> <p>[改9.1.5]</p> <p>除去対象範囲</p> <p>○図示(図面(A-06、09、図番)による)</p> <p>○屋根:スレート板、カラーベストコロニアル</p> <p>○外壁:窯業系サイディング</p> <p>○軒裏:ケイ酸カルシウム板</p> <p>○除去工法</p> <p>○作業場は、散水等により湿潤化し、手ばらしによること。[改9.1.5]</p> <p>○やむを得ず破壊しなければならない場合には、十分に湿潤化した状態で行うこと。</p> <p>○除去物については、粉塵の飛散防止に努め、特に破砕されたアスベスト含有成形板については、湿潤化の上、丈夫なプラスチック袋に入れる等の飛散防止措置を講ずること。</p> <p>⑦ 石綿作業主任者</p> <p>○石綿障害予防規則 第19条に基づく、「石綿作業主任者」を選任すること。</p>	<p>② ①足場</p> <p>[2.2.4]</p> <p>足場を設ける場合、[2.2.4](b)によるほか、設置においては、「手すり先行工法による足場の組立て等に関する基準」(厚生労働省 平成21年4月「手すり先行工法に関するガイドライン」について(別紙1))における2の(2)手すり据置方式、又は(3)手すり先行専用足場方式により行うこと。</p> <p>② 監督職員事務所</p> <p>[2.3.1]</p> <p>・設ける ○設けない</p> <p>規模(m2程度) ・10 ・20 ※35 ・65 ・100</p> <p>③ 監督職員事務所等の備品等</p> <table border="1"> <tr> <th>種類</th> <th>机・いす</th> <th>書棚</th> <th>黒板・白板</th> <th>掛時計</th> <th>温度計</th> </tr> <tr> <td>数量</td> <td>個</td> <td>台</td> <td>個</td> <td>個</td> <td>個</td> </tr> <tr> <th>種類</th> <th>長靴</th> <th>雨合羽</th> <th>保護帽</th> <th>懐中電灯</th> <th>衣類のか</th> </tr> <tr> <td>数量</td> <td>足</td> <td>着</td> <td>個</td> <td>個</td> <td>個</td> </tr> <tr> <th>種類</th> <th>消火器</th> <th>掃除具</th> <th>請負者加入電話・FAX</th> <th>インターネット</th> <th>冷暖房機器</th> </tr> <tr> <td>数量</td> <td>個</td> <td>個</td> <td>台</td> <td>台</td> <td>台</td> </tr> </table> <p>④ 仮設便所</p> <p>構内既存の施設 ○利用できない ・利用できる</p> <p>⑤ 工事用水</p> <p>構内既存の施設 ○利用できない ・利用できる(・有償 ・無償)</p> <p>⑥ 工事電力</p> <p>構内既存の施設 ○利用できない ・利用できる(・有償 ・無償)</p>	種類	机・いす	書棚	黒板・白板	掛時計	温度計	数量	個	台	個	個	個	種類	長靴	雨合羽	保護帽	懐中電灯	衣類のか	数量	足	着	個	個	個	種類	消火器	掃除具	請負者加入電話・FAX	インターネット	冷暖房機器	数量	個	個	台	台	台
建設廃棄物の種類	中間処理施設又は再資源化施設の名称等	所在地																																																																																																																																																																				
○コンクリート																																																																																																																																																																						
コンクリート及び鉄から成る建設資材 (PC板、コンクリート平板、コンクリート二次製品等)																																																																																																																																																																						
○木材																																																																																																																																																																						
○アスファルトコンクリート																																																																																																																																																																						
金属類																																																																																																																																																																						
建設廃棄物の種類	再資源化の有無	再資源化施設の名称等	所在地																																																																																																																																																																			
○蛍光灯、HIDランプ	・再資源化する ・再資源化しない																																																																																																																																																																					
硬質塩化ビニル管・継手	・再資源化する ・再資源化しない																																																																																																																																																																					
硬質塩化ビニルライニング鋼管・継手	・再資源化する ・再資源化しない																																																																																																																																																																					
種類	再利用する場所(箇所)等																																																																																																																																																																					
種類	所在地等																																																																																																																																																																					
種類	処理施設の名称等	所在地等																																																																																																																																																																				
種類	処理施設の名称等	所在地等																																																																																																																																																																				
○CCA処理木材																																																																																																																																																																						
ひ素・カドミウム含有せっこうボード																																																																																																																																																																						
○アスベスト含有成形板																																																																																																																																																																						
分析調査を行う特別管理管理産業廃棄物の種類	採取する部位又は箇所等	採取する数量																																																																																																																																																																				
特別管理産業廃棄物の種類	処理施設の名称等	所在地等																																																																																																																																																																				
回収又は処分を行う特	対象機器名称	回収業者又は処分場の名称等	保管場所・処分場の所在地等																																																																																																																																																																			
○フロン	○空調機																																																																																																																																																																					
ハロン																																																																																																																																																																						
付化式感知器																																																																																																																																																																						
六ふっ化硫黄(SF6)ガス																																																																																																																																																																						
種類	机・いす	書棚	黒板・白板	掛時計	温度計																																																																																																																																																																	
数量	個	台	個	個	個																																																																																																																																																																	
種類	長靴	雨合羽	保護帽	懐中電灯	衣類のか																																																																																																																																																																	
数量	足	着	個	個	個																																																																																																																																																																	
種類	消火器	掃除具	請負者加入電話・FAX	インターネット	冷暖房機器																																																																																																																																																																	
数量	個	個	台	台	台																																																																																																																																																																	
<p>3 現場利用する再資源化された建設廃棄物</p> <p>4 産業廃棄物広域認定制度の活用</p> <p>5 最終処分する建設廃棄物</p>	<p>特記事項</p> <p>[解4.4.1]</p> <table border="1"> <tr> <th>種類</th> <th>再利用する場所(箇所)等</th> </tr> <tr> <td></td> <td></td> </tr> <tr> <td></td> <td></td> </tr> <tr> <td></td> <td></td> </tr> </table> <table border="1"> <tr> <th>種類</th> <th>所在地等</th> </tr> <tr> <td></td> <td></td> </tr> <tr> <td></td> <td></td> </tr> <tr> <td></td> <td></td> </tr> </table> <table border="1"> <tr> <th>種類</th> <th>処理施設の名称等</th> <th>所在地等</th> </tr> <tr> <td></td> <td></td> <td></td> </tr> <tr> <td></td> <td></td> <td></td> </tr> <tr> <td></td> <td></td> <td></td> </tr> </table>	種類	再利用する場所(箇所)等							種類	所在地等							種類	処理施設の名称等	所在地等										<p>⑤ ⑥ 特殊な建設副産物の回収及び処分</p> <p>[解5.4.1]</p> <table border="1"> <tr> <th>回収又は処分を行う特</th> <th>対象機器名称</th> <th>回収業者又は処分場の名称等</th> <th>保管場所・処分場の所在地等</th> </tr> <tr> <td>○フロン</td> <td>○空調機</td> <td></td> <td></td> </tr> <tr> <td>ハロン</td> <td></td> <td></td> <td></td> </tr> <tr> <td>付化式感知器</td> <td></td> <td></td> <td></td> </tr> <tr> <td>六ふっ化硫黄(SF6)ガス</td> <td></td> <td></td> <td></td> </tr> <tr> <td></td> <td></td> <td></td> <td></td> </tr> <tr> <td></td> <td></td> <td></td> <td></td> </tr> </table> <p>○関係法令に従い、回収した後、監督職員に報告書を提出すること。</p>	回収又は処分を行う特	対象機器名称	回収業者又は処分場の名称等	保管場所・処分場の所在地等	○フロン	○空調機			ハロン				付化式感知器				六ふっ化硫黄(SF6)ガス												<p>① ② 完成時の提出書類</p> <p>○完成図(施工図、施工計画書を除く)</p> <p>・新規に作成 ○既存完成図を修正記載内容は監督職員と協議する。</p> <p>完成図CADデータ(CD-R)</p> <p>・保全に関する資料</p> <p>・施工図</p> <p>・施工計画書</p> <p>本工事に係る施工図及び施工計画書の著作権者の権利は、当該建物における使用に限り、発注者に委譲するものとする。</p> <p>製作図等が原因として提出が出来ないものは、原因が変わるものとしてよい。</p> <p>設備機器の位置、取り合い等が検討できる施工図を提出し、監督職員の承諾を受ける。</p> <p>13 設計GL</p> <p>※設計GL=B M+ mm(現状地盤高は図示)</p> <p>14 騒音・振動の防止</p> <p>低騒音型・低振動型建設機械の指定に関する規定に基づき指定された建設機械の使用に努めること。</p> <p>15 設備工事との取り合い</p> <p>本工事の施工範囲</p> <p>図示した鉄筋コンクリート部の貫通孔、開口部の補強</p> <p>図示した壁・天井の仕上材・下地材の切込み及び補強</p> <p>自動閉鎖装置取付け箇所の切込み及び補強</p> <p>駆動装置が電動による建具等の2次側の配管・配線及び操作スイッチ</p> <p>施工図</p> <p>設備機器の位置、取合いなどの検討できる施工図を提出し、監督職員の承諾を受ける。</p>	<p>③ ① その他</p> <p>○給水設備工事については、志摩市水道事業給水条例第8条に規定する者が行う。</p> <p>○建物付属物については特記なき限り記載の有無に関わらず撤去処分とする。</p> <p>○建物基礎については特記なき限り記載有無に関わらず撤去処分とする。(厨房機器等の処分費には残存油等処分費を含む。)</p> <p>○備品・生活用品等については特記なき限り記載有無に関わらず撤去処分とする。</p> <p>○埋設配管については特記なき限り記載有無に関わらず撤去処分とする。(設計図に明示された埋設構造物が存在しない場合は設計変更対象とする。)</p> <p>○植栽は特記なき限り全て伐採・抜根とし、業者処分とする。(既存構造物破損の恐れがある場合は監督職員と協議する。)</p> <p>○常時、交通整理のための誘導員を配置し、通行人及び敷地周辺の安全確保に配慮すること。</p> <p>○新たに外構施設を設置する場合、位置については監督職員と協議すること。</p> <p>○上記項目について、着手前に監督職員と協議し、承諾を受けること。</p>																																																																																																										
種類	再利用する場所(箇所)等																																																																																																																																																																					
種類	所在地等																																																																																																																																																																					
種類	処理施設の名称等	所在地等																																																																																																																																																																				
回収又は処分を行う特	対象機器名称	回収業者又は処分場の名称等	保管場所・処分場の所在地等																																																																																																																																																																			
○フロン	○空調機																																																																																																																																																																					
ハロン																																																																																																																																																																						
付化式感知器																																																																																																																																																																						
六ふっ化硫黄(SF6)ガス																																																																																																																																																																						
<p>⑥ 処理に注意を要する建設廃棄物</p> <p>⑦ 建設発生土の処理</p>	<p>特記事項</p> <p>[解4.5.1]</p> <table border="1"> <tr> <th>種類</th> <th>処理施設の名称等</th> <th>所在地等</th> </tr> <tr> <td>○自由処分</td> <td></td> <td></td> </tr> <tr> <td>○処分地指定</td> <td>処分地()</td> <td></td> </tr> <tr> <td>○処分地未定につき相互協議する。暫定運搬距離 Km</td> <td></td> <td></td> </tr> <tr> <td>○全て原形復旧の為埋戻し、転圧するものとする。</td> <td></td> <td></td> </tr> </table> <p>・詳細については監督職員と協議するものとする。</p>	種類	処理施設の名称等	所在地等	○自由処分			○処分地指定	処分地()		○処分地未定につき相互協議する。暫定運搬距離 Km			○全て原形復旧の為埋戻し、転圧するものとする。			<p>⑥ ① ② ③ ④ ⑤ ⑥ ⑦ ⑧ ⑨ ⑩ ⑪ ⑫ ⑬ ⑭ ⑮ ⑯ ⑰ ⑱ ⑲ ⑳ ㉑ ㉒ ㉓ ㉔ ㉕ ㉖ ㉗ ㉘ ㉙ ㉚ ㉛ ㉜ ㉝ ㉞ ㉟ ㊱ ㊲ ㊳ ㊴ ㊵ ㊶ ㊷ ㊸ ㊹ ㊺ ㊻ ㊼ ㊽ ㊾ ㊿</p> <p>[改9.1.1]</p> <p>アスベスト含有建材の除去等</p> <p>分析によるアスベスト含有建材の調査 ・行う ○行わない [改9.1.1]</p> <p>分析方法</p> <p>・JIS A 1481「建材製品中のアスベスト含有率測定方法」による。</p> <p>分析方法結果については監督職員に報告すること。(箇所あたり3試料)</p> <table border="1"> <tr> <th>材料名</th> <th>定性分析(箇所数)</th> <th>定量分析(箇所数)</th> </tr> <tr> <td></td> <td></td> <td></td> </tr> </table> <p>採取箇所 ・図示 ・</p>	材料名	定性分析(箇所数)	定量分析(箇所数)													<p>① ② ③ ④ ⑤ ⑥ ⑦ ⑧ ⑨ ⑩ ⑪ ⑫ ⑬ ⑭ ⑮ ⑯ ⑰ ⑱ ⑲ ⑳ ㉑ ㉒ ㉓ ㉔ ㉕ ㉖ ㉗ ㉘ ㉙ ㉚ ㉛ ㉜ ㉝ ㉞ ㉟ ㊱ ㊲ ㊳ ㊴ ㊵ ㊶ ㊷ ㊸ ㊹ ㊺ ㊻ ㊼ ㊽ ㊾ ㊿</p> <p>16 工事写真</p> <p>工事写真の撮り方/建築、及び同/建築設備(建設大臣官房官庁営繕部監修)に従い撮影する。 提出部数 1部</p> <p>17 完成写真</p> <p>撮影箇所数 外観4面各室2面程度</p> <p>本完成写真の著作権者の権利は、発注者に委譲するものとする。</p> <p>提出内容</p> <p>・電子データ 1部</p> <p>画素:長辺で2880PIX以上</p> <p>記録方式:RGB(フルカラー)、JPEG最高画質</p> <p>記録媒体:CD-R(ISO)</p> <p>○カラープリント キャビネ版(1)部</p> <p>アルバム(大きさ335mm×290mm程度) ○無し ・有り</p> <p>18 事故報告</p> <p>工事施工中に事故が発生した場合には、直ちに監督職員に通報するとともに、事故発生報告書を監督職員に速やかに提出すること。</p> <p>19 養生その他</p> <p>工事施工に際し、在来部分を汚損又は損傷した場合は、構造・仕上げ共、在来にならない補修する。</p> <p>20 消防提出書類</p> <p>・消火器の設置届については、電気及び機械設備について設置届が不要な場合は、建築にて設置届を提出するものとする。</p> <p>・防火対象物使用開始届については書類作成(建築図面の用意及び建築に関する部分の記述)を行うこと。</p>	<p>③ ② 概成工期</p> <p>○おむね、9月6日までに工事を完成させ、9月13日までに完成図書を納品すること。</p>																																																																																																																																				
種類	処理施設の名称等	所在地等																																																																																																																																																																				
○自由処分																																																																																																																																																																						
○処分地指定	処分地()																																																																																																																																																																					
○処分地未定につき相互協議する。暫定運搬距離 Km																																																																																																																																																																						
○全て原形復旧の為埋戻し、転圧するものとする。																																																																																																																																																																						
材料名	定性分析(箇所数)	定量分析(箇所数)																																																																																																																																																																				
<p>図面訂正年月日</p>	<p>特記事項</p>	<p>⑥ ① ② ③ ④ ⑤ ⑥ ⑦ ⑧ ⑨ ⑩ ⑪ ⑫ ⑬ ⑭ ⑮ ⑯ ⑰ ⑱ ⑲ ⑳ ㉑ ㉒ ㉓ ㉔ ㉕ ㉖ ㉗ ㉘ ㉙ ㉚ ㉛ ㉜ ㉝ ㉞ ㉟ ㊱ ㊲ ㊳ ㊴ ㊵ ㊶ ㊷ ㊸ ㊹ ㊺ ㊻ ㊼ ㊽ ㊾ ㊿</p> <p>[改9.1.3]</p> <p>4 アスベスト含有吹付け材の除去</p> <p>除去対象範囲 ・図示</p> <p>除去工法 ・(9.1.3)(b)(i)~(iv)による</p> <p>除去したアスベスト含有吹付け材の処理</p> <p>・密封処理</p> <p>・セメント固化 除去したアスベスト含有吹付け材の溶融固化</p> <p>・無 ・有り(場所)</p>	<p>② 主任技術者又は監理技術者の専用を要しない期間</p> <p>○現場施工に着手するまでの期間</p> <p>請負契約の締結後、現場施工に着手するまでの(現場事務所の設置、資機材の搬入又は仮設工事等が開始されるまでの期間)については、主任技術者又は監理技術者の工事現場への専任を要しない。なお、現場施工に着手する日については、請負契約締結後、監督職員との打合せにおいて定める。</p> <p>○検査終了後の期間</p> <p>検査完了後、検査が終了し(発注者の都合により検査が遅延した場合を除く。)、事務手続、後片付け等のみが残っている期間については、主任技術者又は監理技術者の工事現場への専任を要しない。なお、検査が終了した日は、発注者が工事の完成を確認した旨、請負者に通知した日とする。</p>	<p>③ ④ ⑤ ⑥ ⑦ ⑧ ⑨ ⑩ ⑪ ⑫ ⑬ ⑭ ⑮ ⑯ ⑰ ⑱ ⑲ ⑳ ㉑ ㉒ ㉓ ㉔ ㉕ ㉖ ㉗ ㉘ ㉙ ㉚ ㉛ ㉜ ㉝ ㉞ ㉟ ㊱ ㊲ ㊳ ㊴ ㊵ ㊶ ㊷ ㊸ ㊹ ㊺ ㊻ ㊼ ㊽ ㊾ ㊿</p> <p>工事名称</p> <p>南張老人憩いの家解体撤去工事</p> <p>図面番号</p> <p>A-02</p>																																																																																																																																																																		
<p>林州啓建築設計事務所</p> <p>〒517-0603 三重県志摩市大町波切3290-5</p> <p>TEL(0599)72-0039 FAX(0599)72-2733</p> <p>一級建築士 大臣登録第211001号 林 州 啓</p>		<p>縮尺</p>	<p>A3 : A2×70.7%</p> <p>工事名称</p> <p>南張老人憩いの家解体撤去工事</p> <p>図面番号</p> <p>A-02</p>	<p>図面番号</p> <p>A-02</p>																																																																																																																																																																		

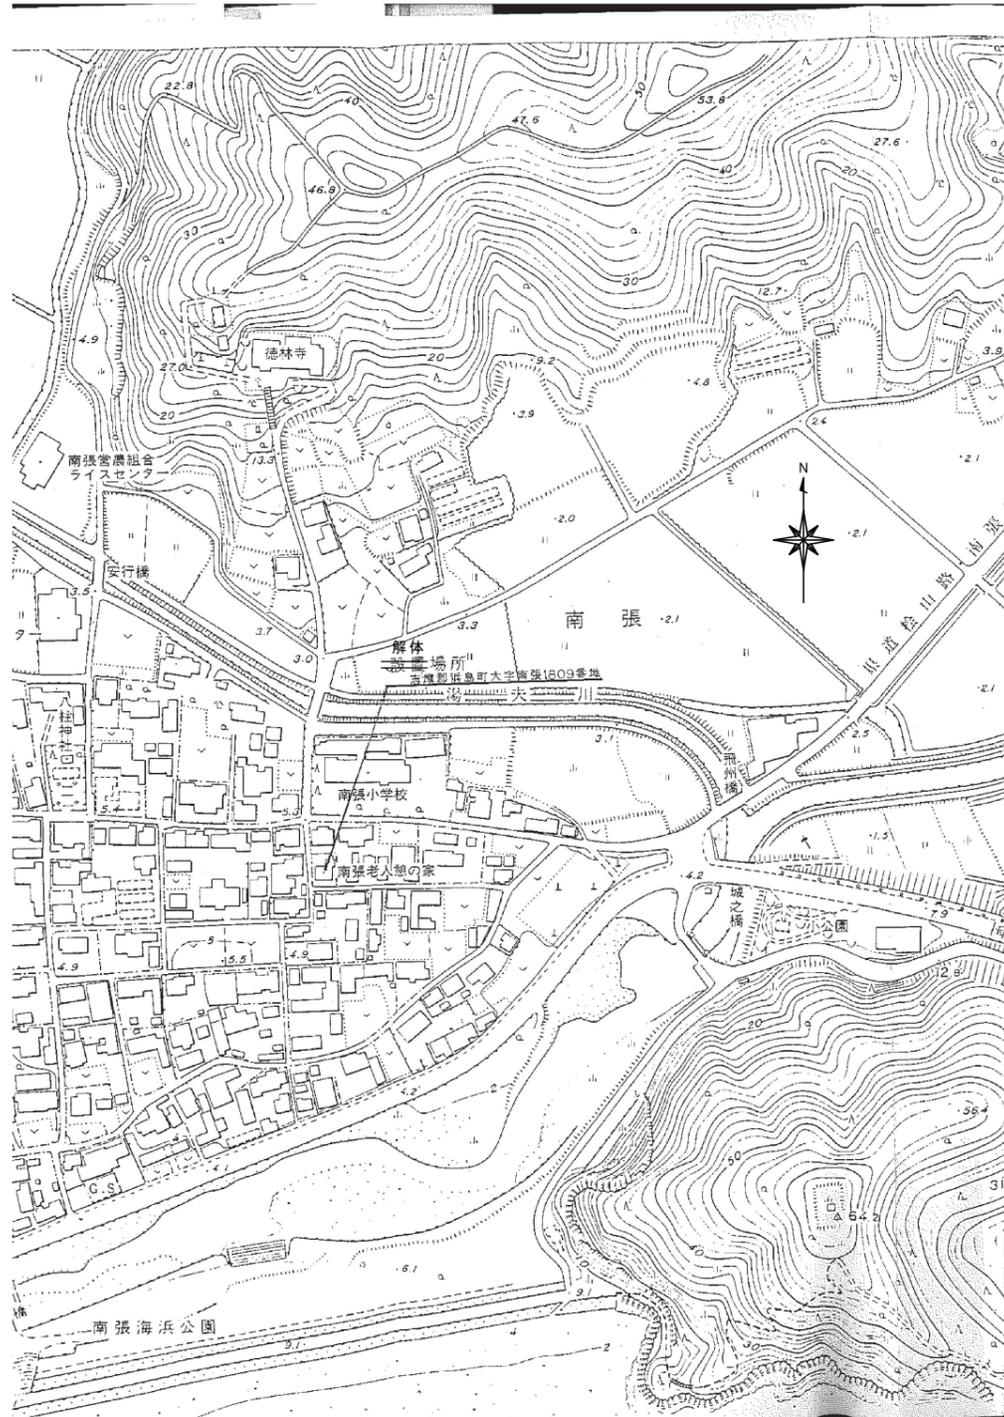

附近見取図


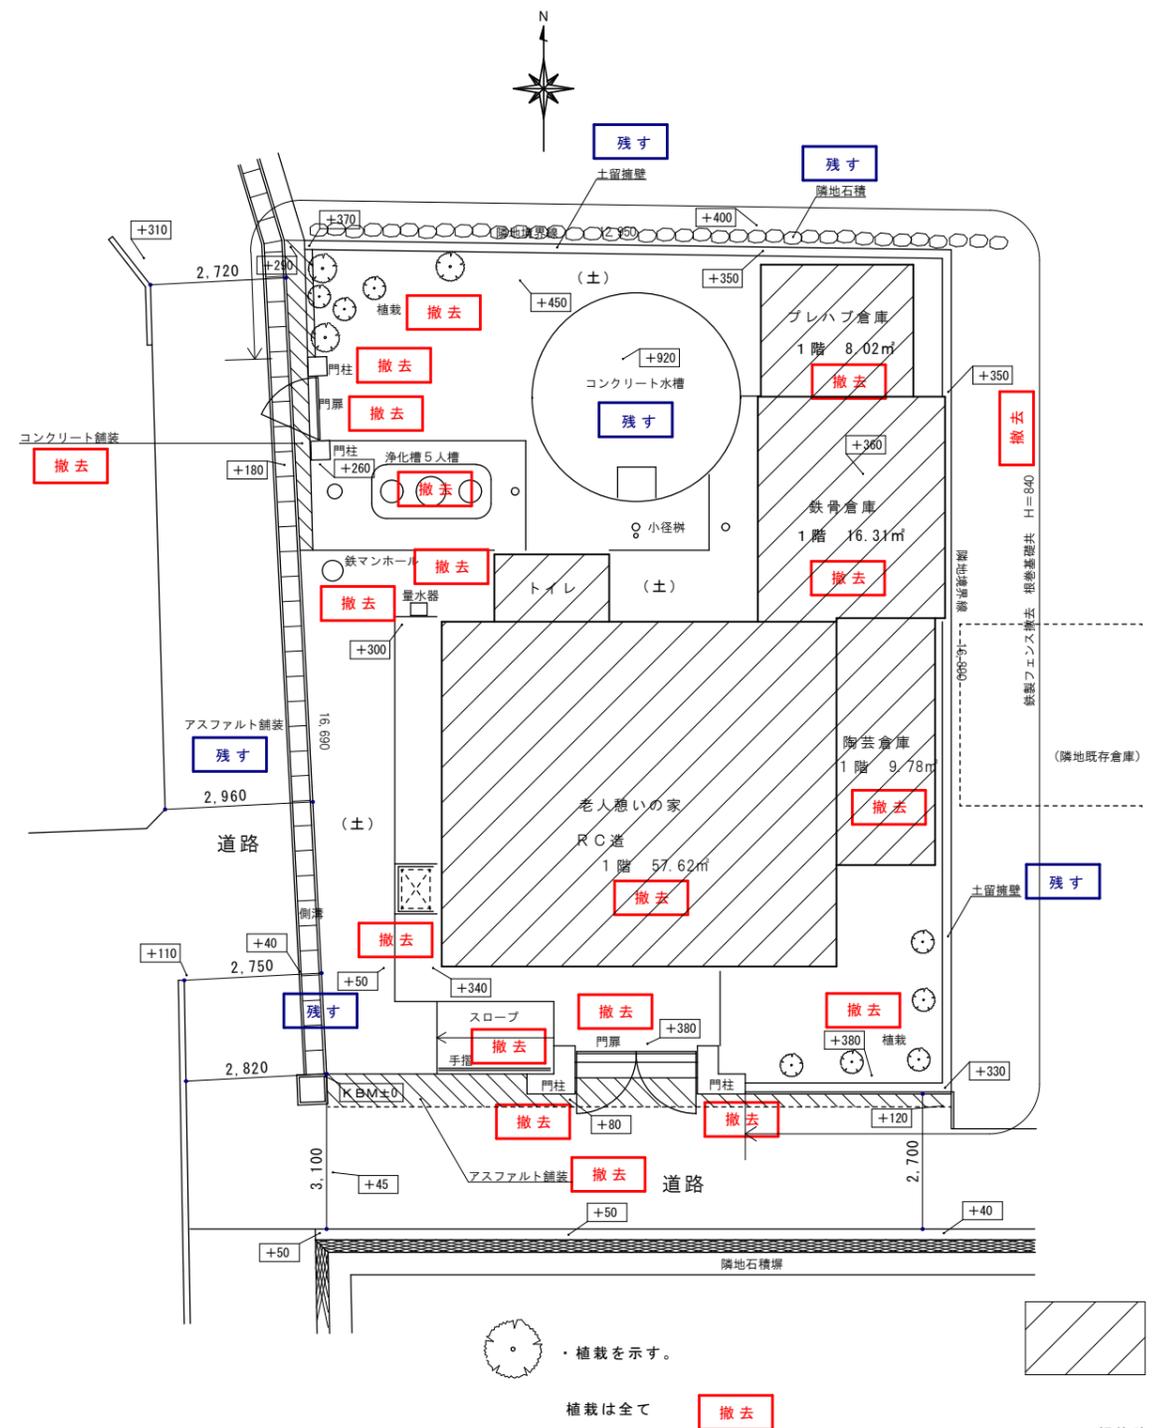


・植栽を示す。
 植栽は全て 撤去

・解体建築物（基礎共）を示す。

配置図（解体前） 1/100


図面訂正年月日	特記事項	林州啓建築設計事務所 〒517-0603 三重県志摩市大王町波切3290-5 一級建築士 大臣登録第211001号 TEL (0599) 72-0039 FAX (0599) 72-2733 林 州 啓	A3 : A2×70.7%	工事名称	南張老人憩いの家解体撤去工事	図面番号	A-03
			縮尺	1/100	図面名称	附近見取図・配置図（解体前）	

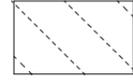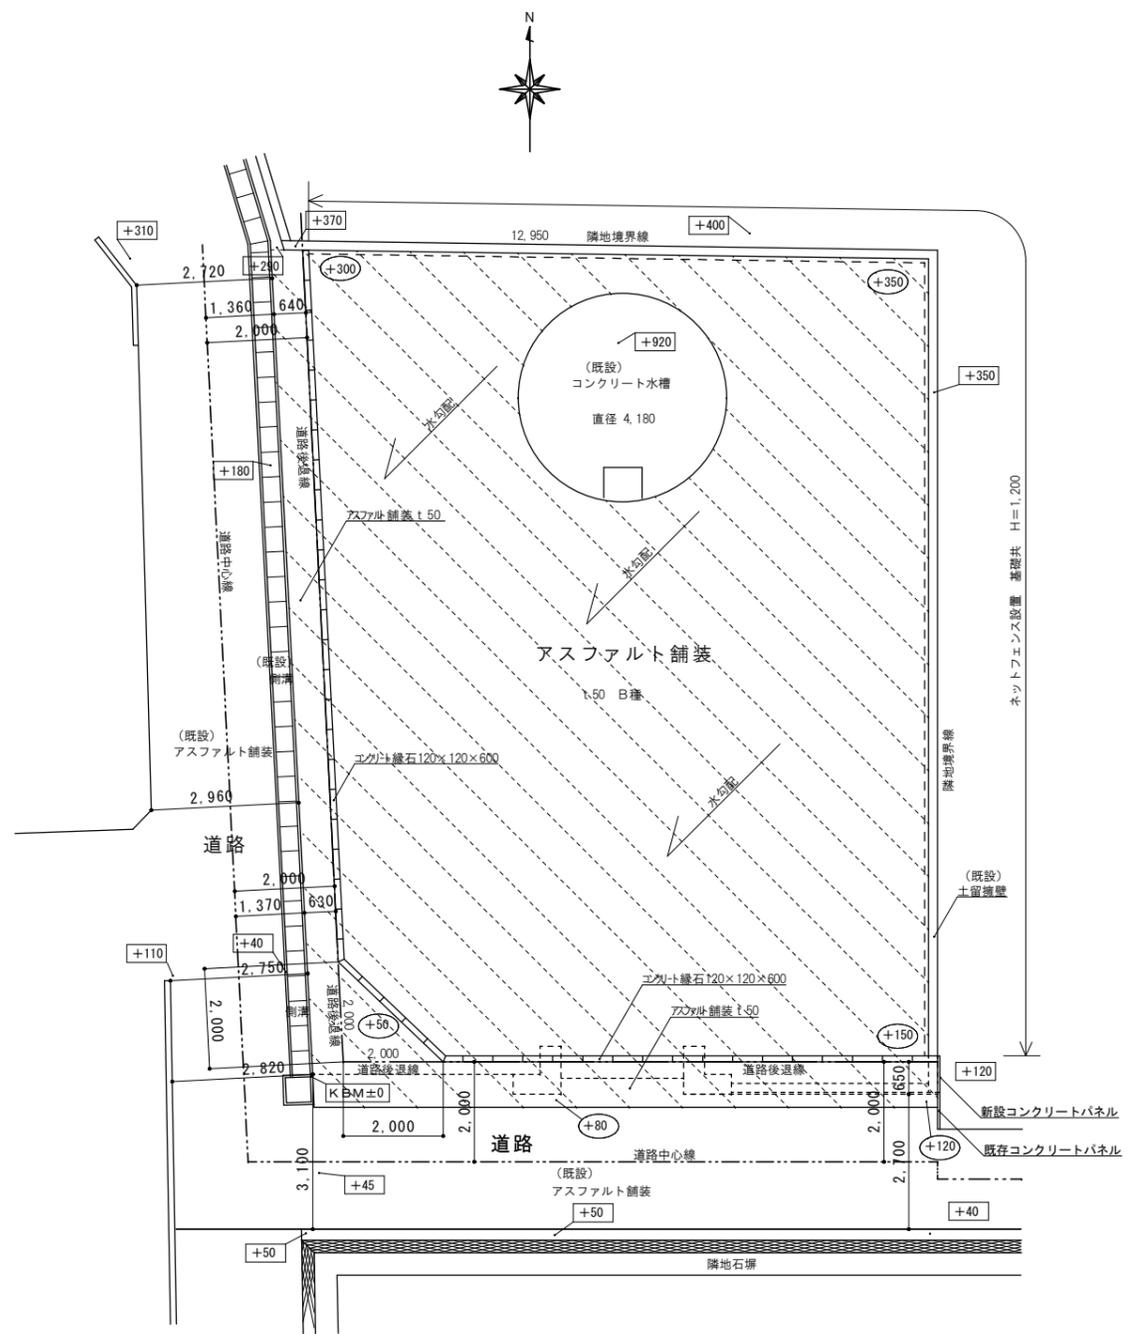

・斜線内は撤去後整地及びアスファルト舗装とする。

配置図 (解体後) 1/100


- ・ 現況地盤高さ。
- ・ 計画地盤高さ。
- ・ 道路後退線。

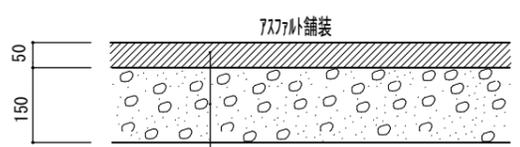


表層工 再生密粒度アスコン (13) t=50
 上層路盤工 再生碎石 RC-40 t=150

舗装計画交通量 T<100 (信頼度 50%)
 設計 CBR=6% 以上 (推定)

アスファルト舗装工 S=1:10

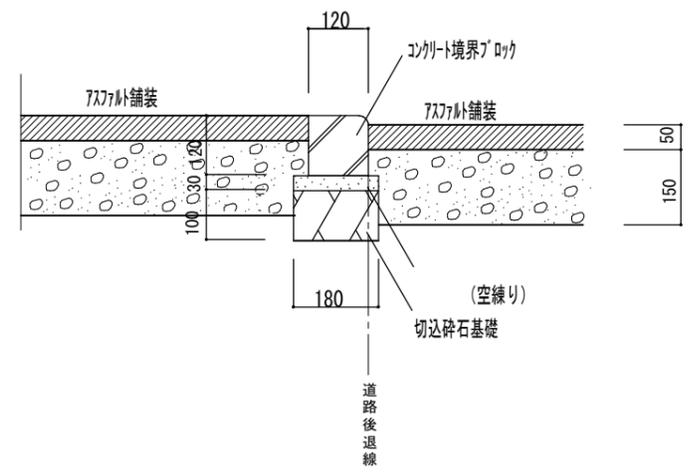


縁石工 S=1:10

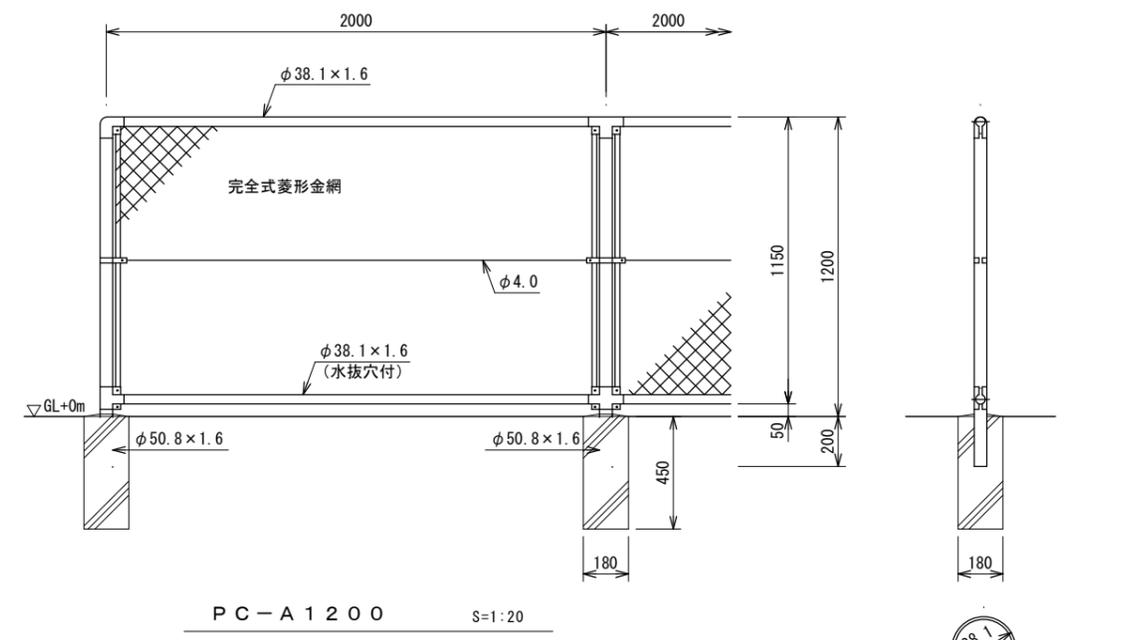


設計条件
 設計荷重・・・昭和57年改正の建築基準法・同施行令に基づく風圧力に依る。
 基礎条件・・・長期許容地耐力 98 kN/m² (10 t/m²)

- 備考
1. 外装は金網類を除く他は溶融亜鉛めっきとする。
 2. 本欄の金網規格は下記の通りとする。
 φ3. 2×40mm
 φ4. 0×56mm

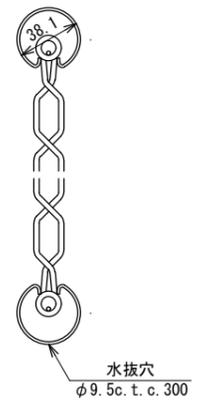

網縁に金網取付断面図 S=1:3

図面訂正年月日	特記事項	林州啓建築設計事務所 〒517-0603 三重県志摩市大王町波切3290-5 一級建築士 大臣登録第211001号	A3 : A2×70.7%	工事名称 南張老人憩いの家解体撤去工事	図面番号
			縮尺 1/20 1/100	図面名称 配置図 (解体後) 外構詳細図	A-04

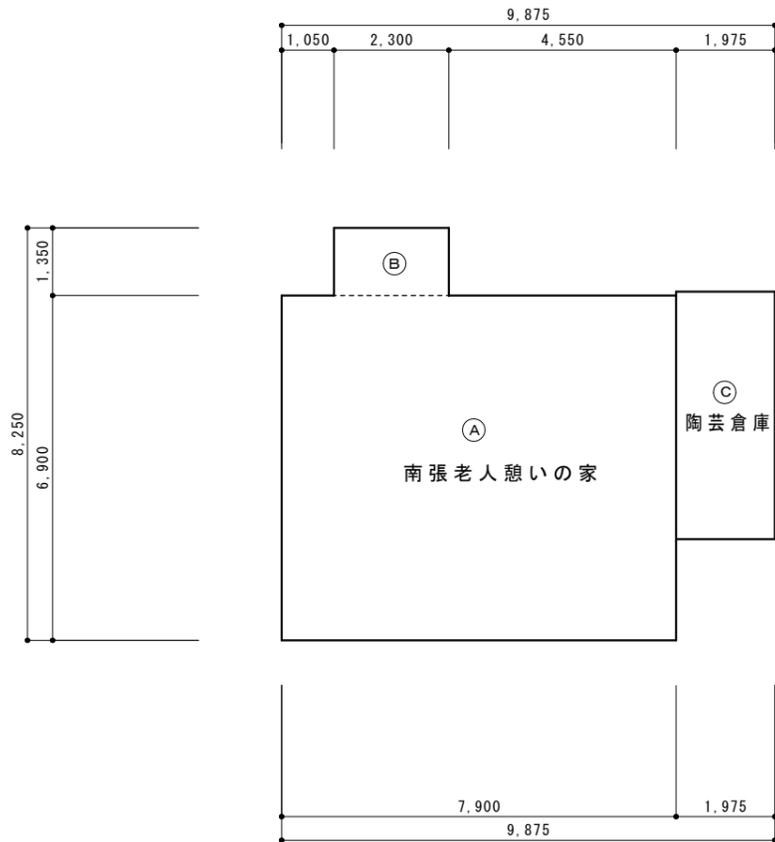

1 階 平 面 図 1/100

床面積計算表


老人憩いの家			
A	7.900 × 6.900	=	54.510
B	2.300 × 1.350	=	3.105
	小 計		57.615
	m ²	=	57.62
陶芸倉庫			
C	1.975 × 4.950	=	9.776
	小 計		9.776
	m ²	=	9.78



1 階 平 面 図 1/100

床面積計算表

鉄骨倉庫			
A	3.623 × 4.5025	=	16.312
	小 計		16.312
	m ²	=	16.31

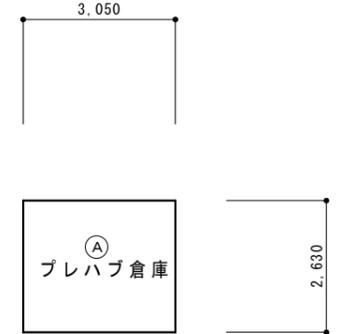

1 階 平 面 図 1/100

床面積計算表

プレハブ倉庫			
A	3.050 × 2.630	=	8.0215
	小 計		8.0215
	m ²	=	8.02

外部仕上表

屋根	防水下モルタル t=40 塗膜防水 + コンクリートスラブ t=120
軒裏	モルタル下地吹付タイル
外壁	モルタル下地吹付タイル
庇 (見付)	モルタル下地吹付タイル
庇裏	モルタル下地吹付タイル
タテトイ	V P 2回塗り


外巾木	モルタルヌリ
サッシ廻りコーキング	ウレタンコーキング
【トイレ】屋根	カラーベストコロニアル葺き (石綿含有建材)
外壁	モルタル下地吹付タイル一部窯業系サイディング (石綿含有建材)
軒裏	ケイカル板 t=5 EPヌリ (石綿含有建材)

【鉄骨倉庫】屋根	小波スレート葺き (石綿含有建材)
外壁	塩ビ小波板張り
【陶芸倉庫】屋根	塩ビ小波板張り
外壁	塩ビ小波板張り
プレハブ倉庫 (ヨド物置)	


内部仕上表

階別	室名	床	巾木	壁	天井	天井高	備考
1階	玄関	モルタルヌリ スロープ:板張り	モルタルヌリ	モルタル下地 EP塗装 一部プリント合板張り	穴あき吸音石膏ボード張り t=9.5	3020	下駄箱
	多目的研修室	フロー合板張り	雑巾ズリ	モルタル下地 EP塗装 一部プリント合板張り	穴あき吸音石膏ボード張り t=9.5	2900	棚 グランドピアノ
	老人憩いの部屋	タタミ敷き t=55 一部板張り	タタミ寄せ・雑巾ズリ	モルタル下地 EP塗装 一部プリント合板張り	穴あき吸音石膏ボード張り t=9.5	2900	押入 床の間
	湯沸室	モルタルヌリ	モルタルヌリ	モルタル下地 EP塗装	穴あき吸音石膏ボード張り t=9.5	3100	ステンレス流し台 ガス台
	勝手口	モルタルヌリ	モルタルヌリ一部化粧巾木 H=120	モルタル下地 EP塗装 一部プリント合板張り	穴あき吸音石膏ボード張り t=9.5	3120	手摺
	トイレ	モザイクタイル貼り	100角タイル貼り H=300	モルタル下地 EP塗装	ケイカル板 t=5張り	2300	洋便器 手摺
	押入	シナベニヤ張り t=4	雑巾ズリ	シナベニヤ張り t=4	シナベニヤ張り t=4	2500	中段棚
	床の間	ケアキ合板張り		モルタル下地 EP塗装	穴あき吸音石膏ボード張り t=9.5	2750	
	陶芸倉庫	モルタルヌリ		仕上ナシ	仕上ナシ	2650~2800	木製棚 鉄製棚
	鉄骨倉庫	土間コンクリート t=100		仕上ナシ	仕上ナシ		

図面訂正年月日	特記事項	ハヤシ ケー ビロ 林州啓建築設計事務所 〒517-0603 三重県志摩市大王町波切3290-5 TEL(0599)72-0039 FAX(0599)72-2733 林州啓 一級建築士 大臣登録第211001号	A3 : A2×70.7%	工事名称 南張老人憩いの家解体撤去工事	図面番号
			縮尺	図面名称 外部仕上表・内部仕上表	A-06

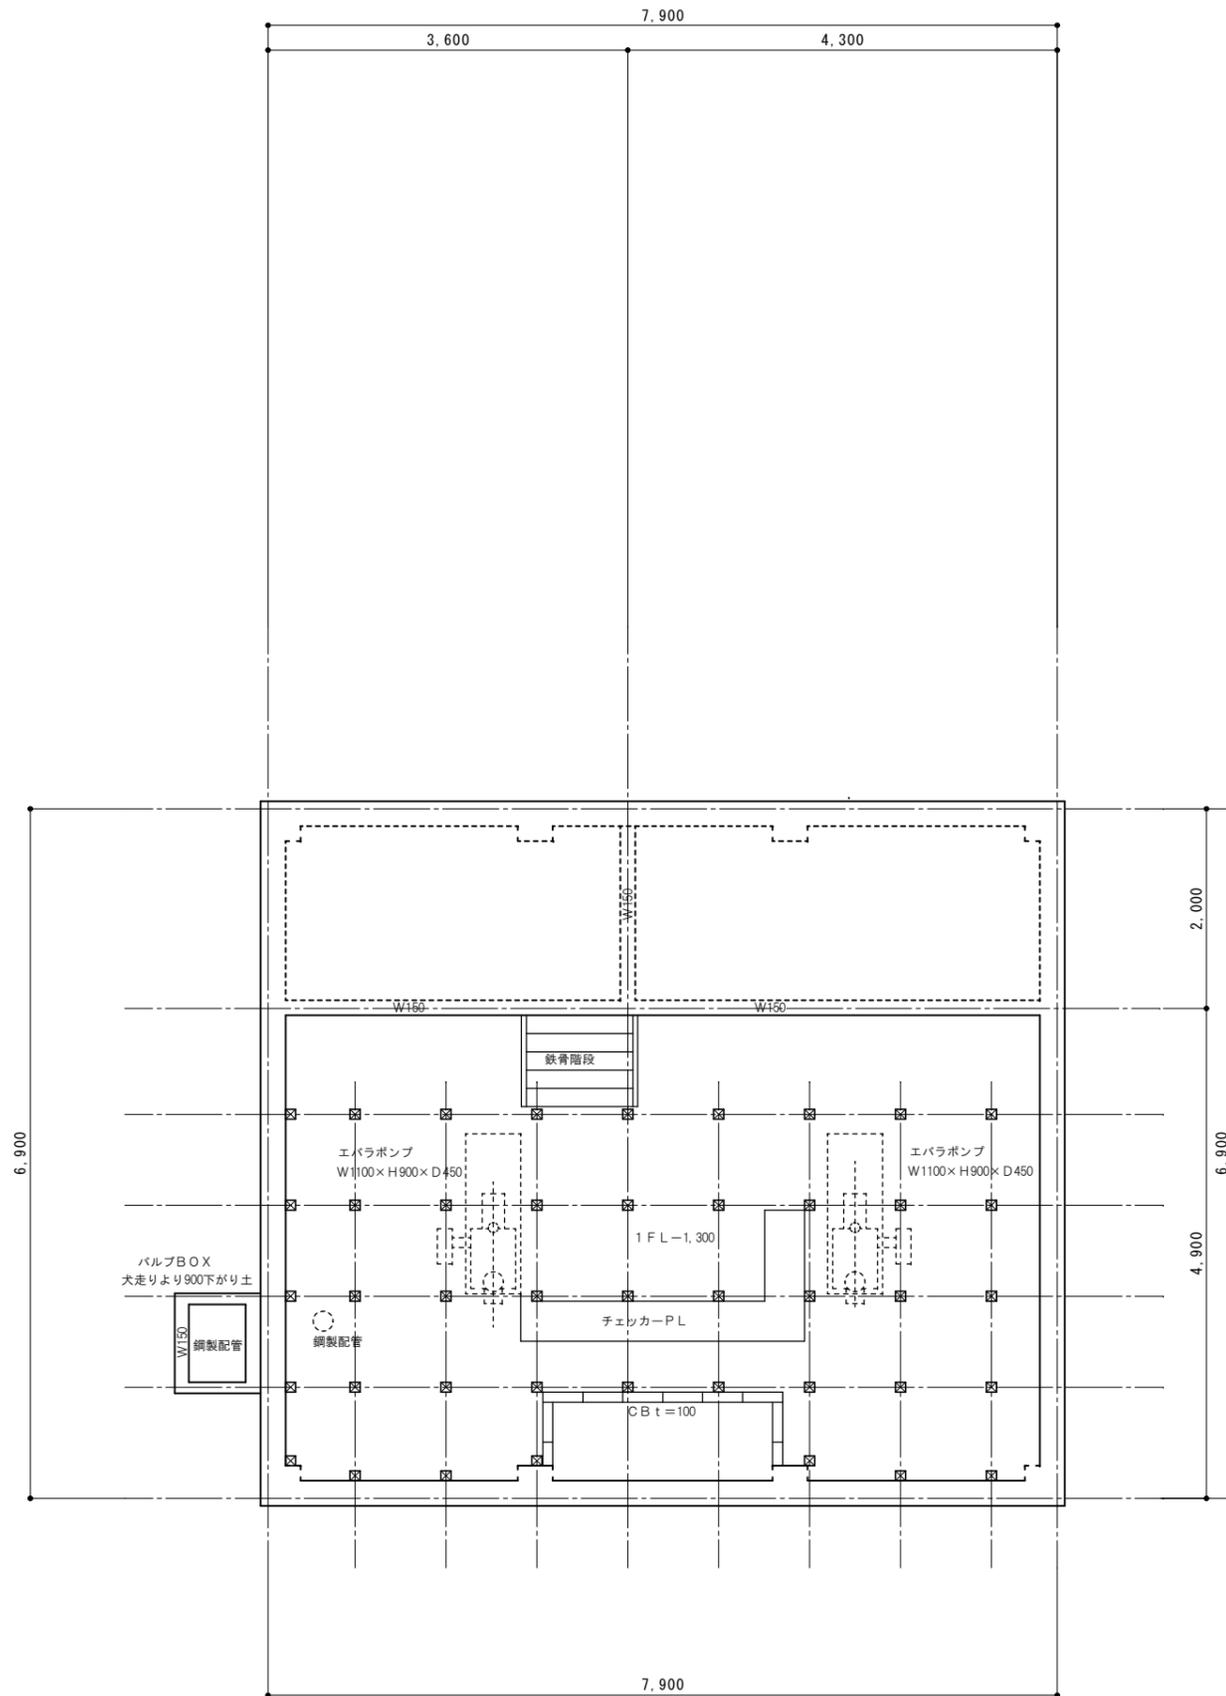


床下平面図 1/50

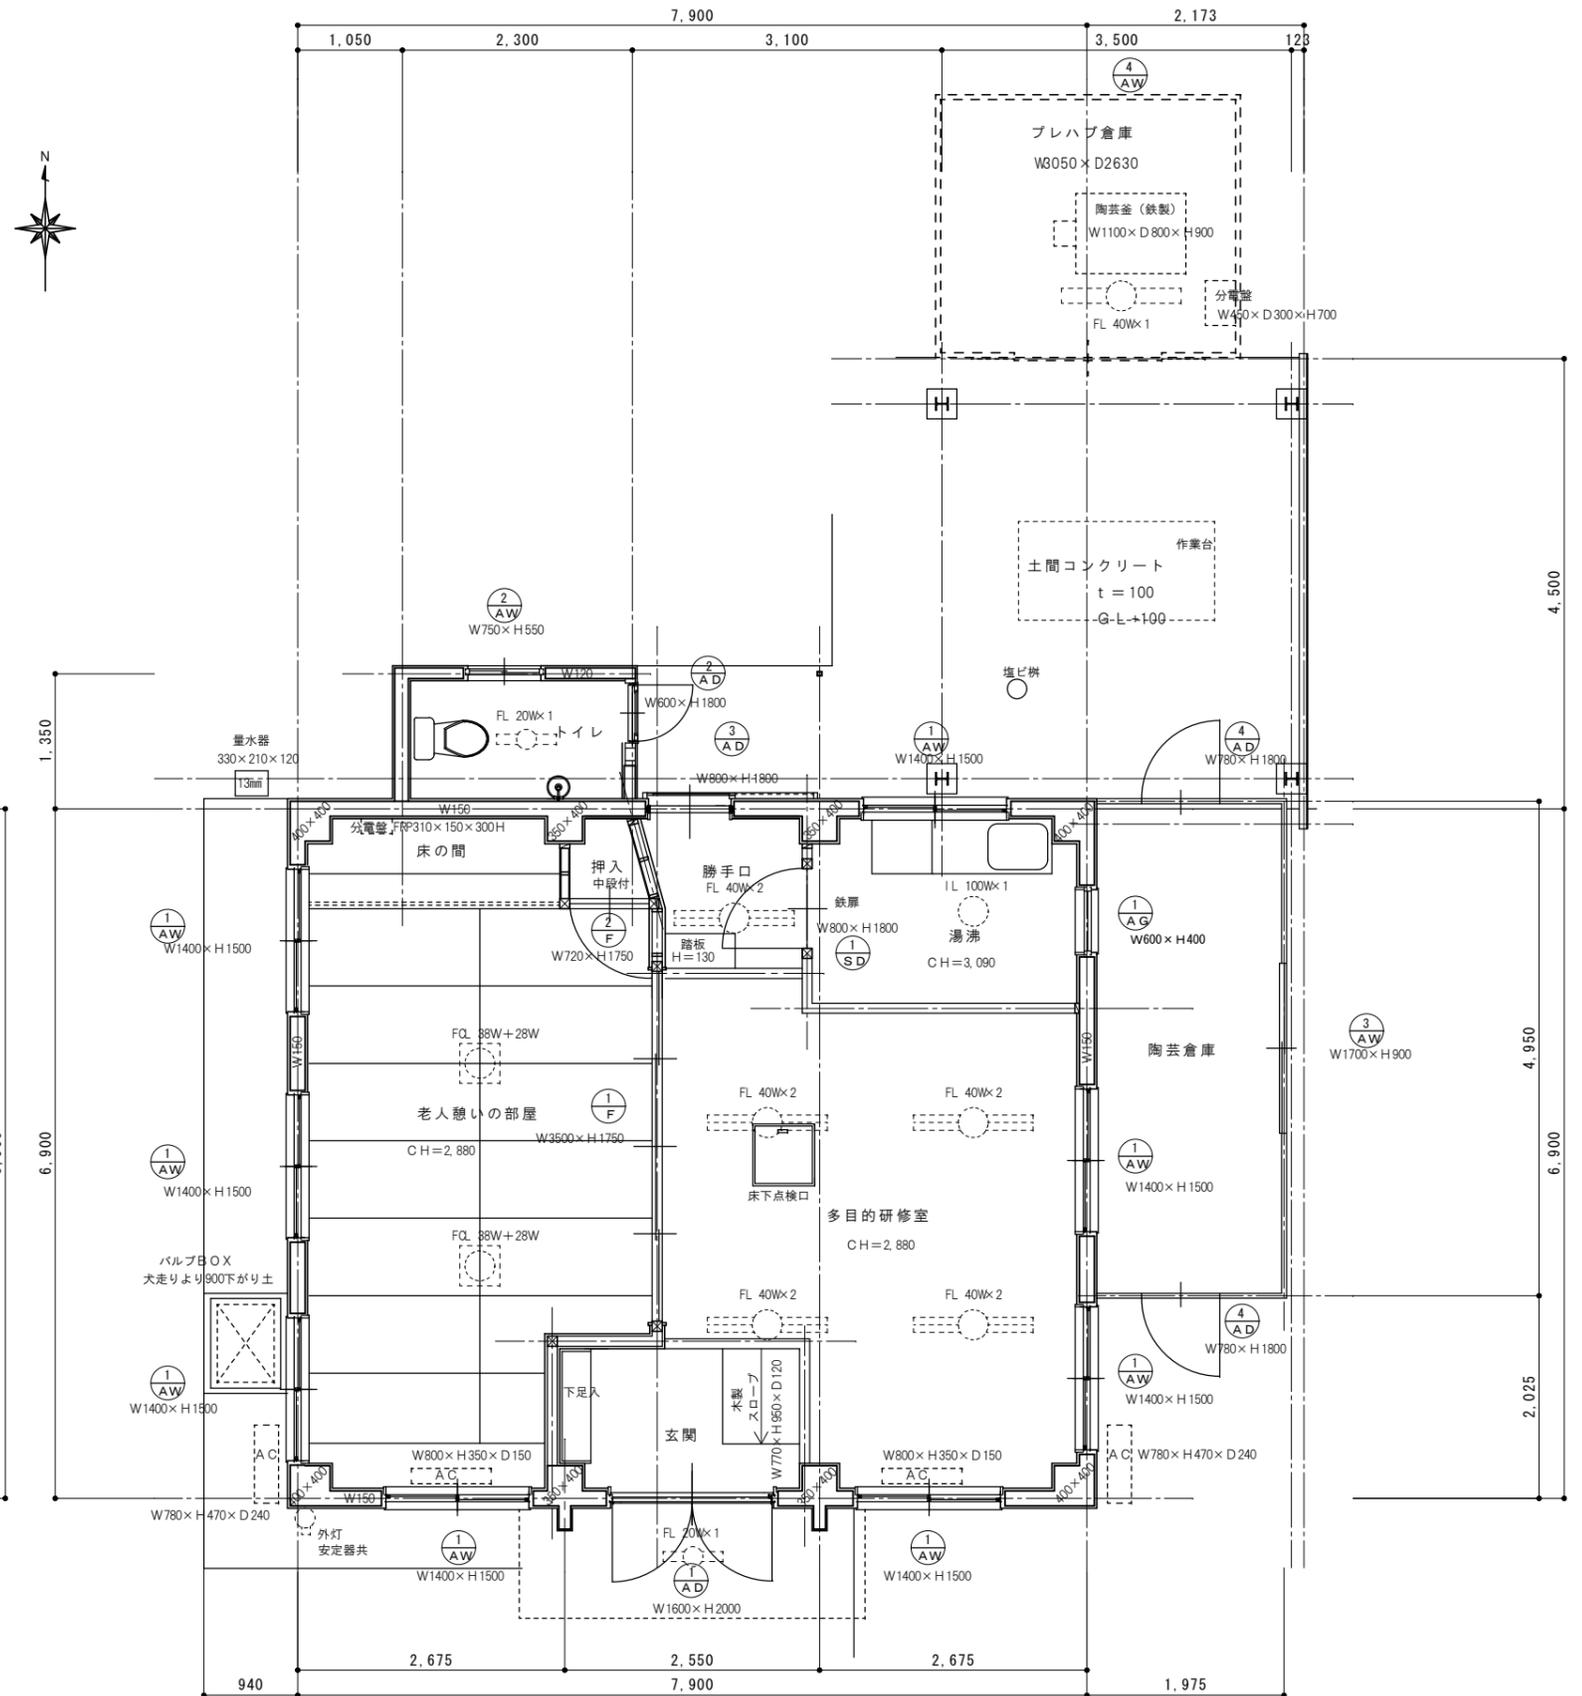


1階平面図 1/50

図面訂正年月日	特記事項	林州啓建築設計事務所 〒517-0603 三重県志摩市大王町波切3290-5 TEL (0599) 72-0039 FAX (0599) 72-2733 一級建築士 大臣登録第211001号 林 州 啓	A3 : A2 × 70.7%	工事名称	南張老人憩いの家解体撤去工事	図面番号	A-07
			縮尺	1/50	図面名称	床下平面図・1階平面図	

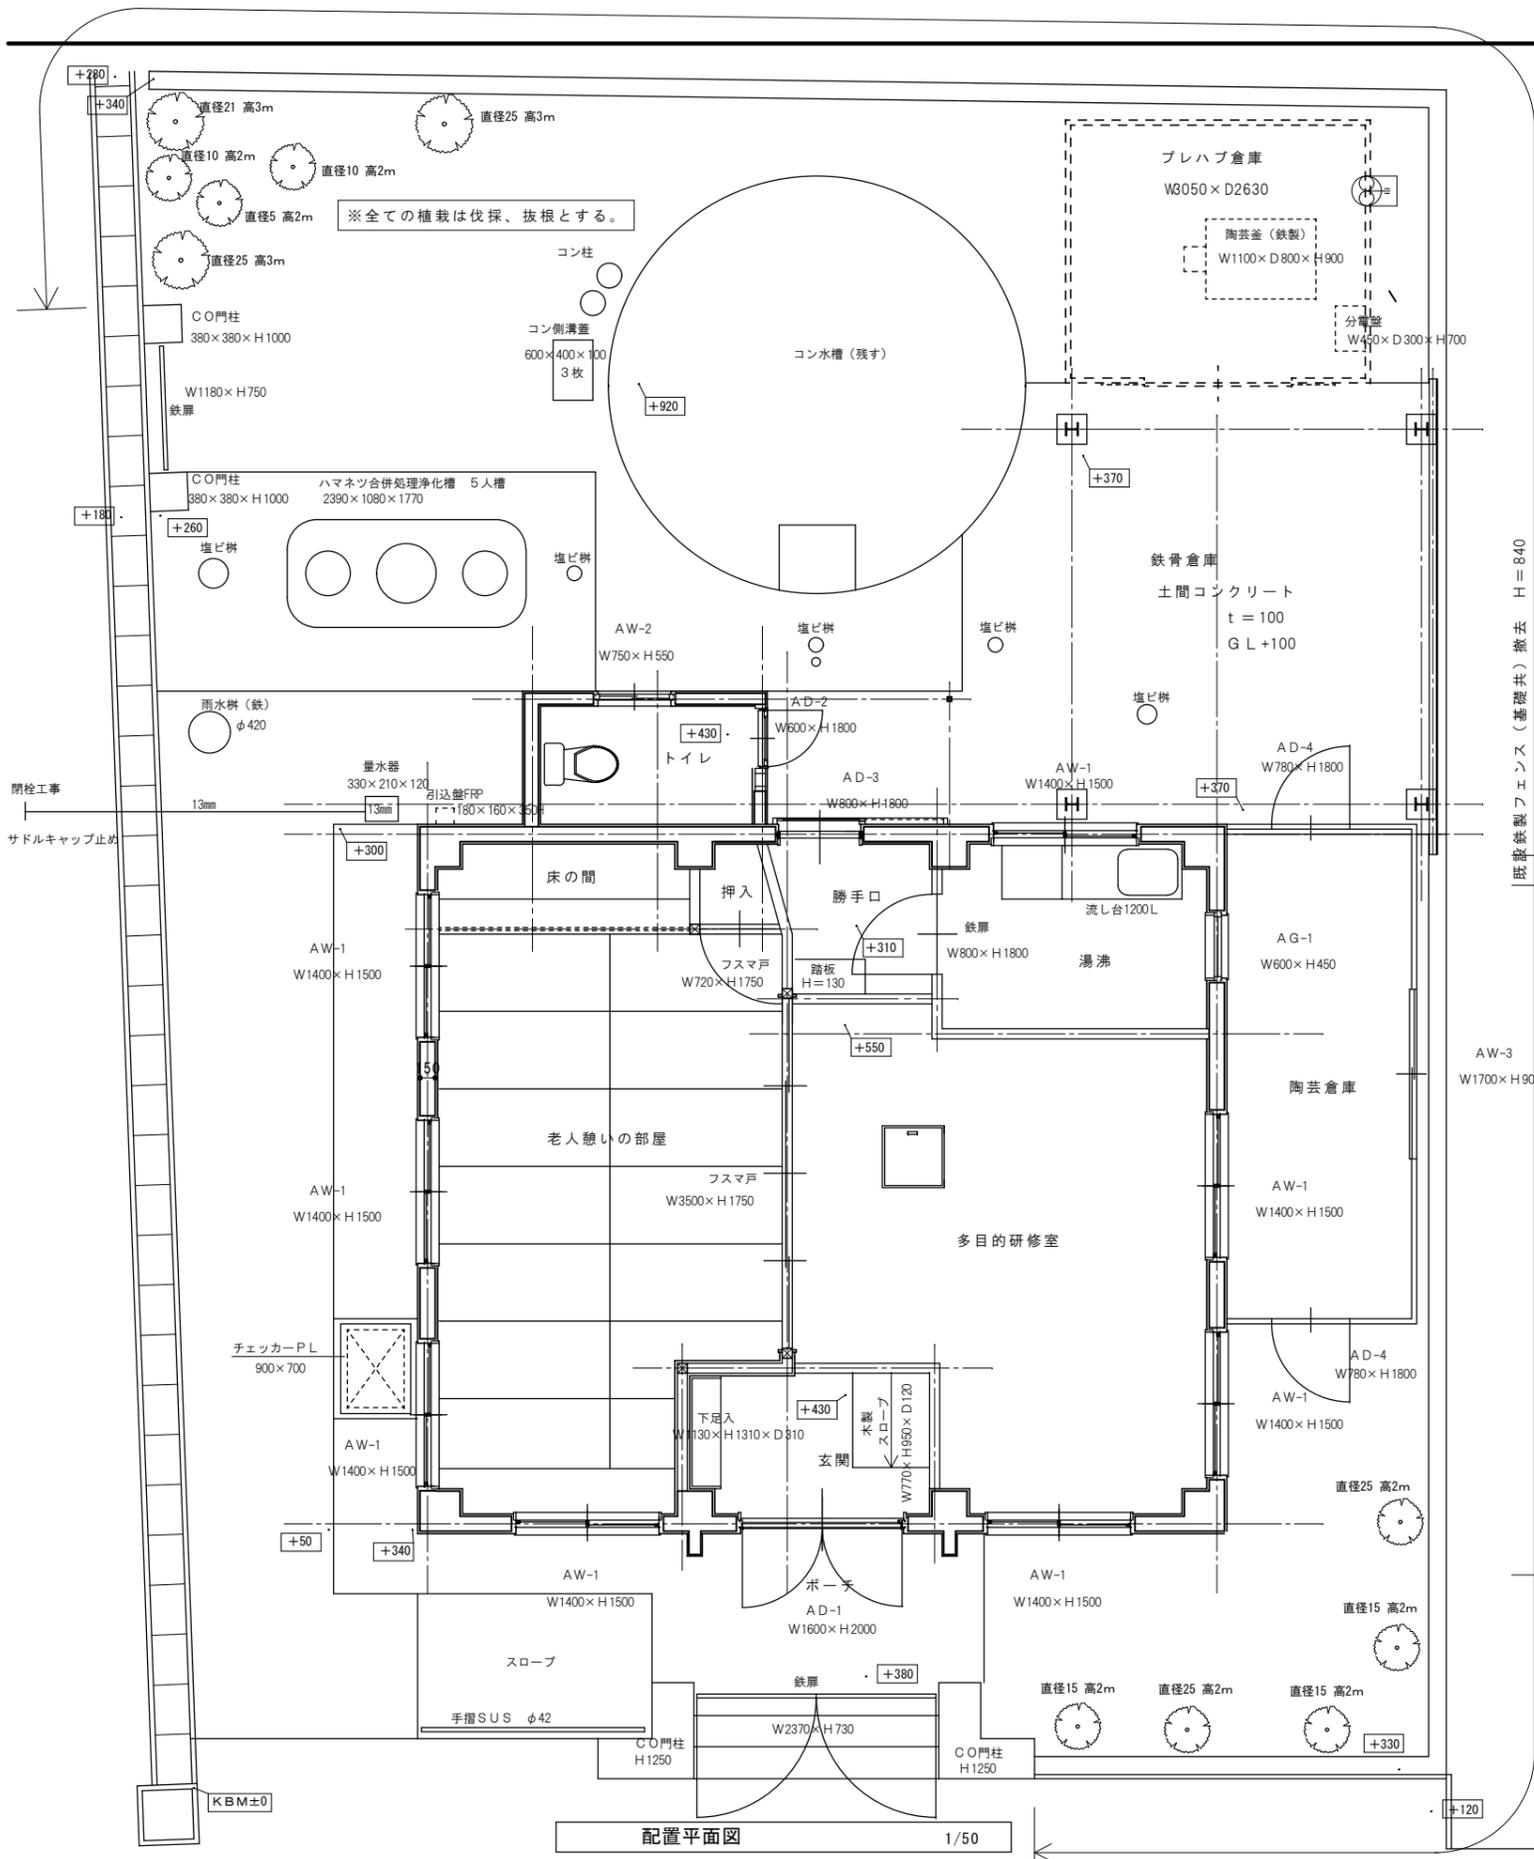


配置平面図 1/50

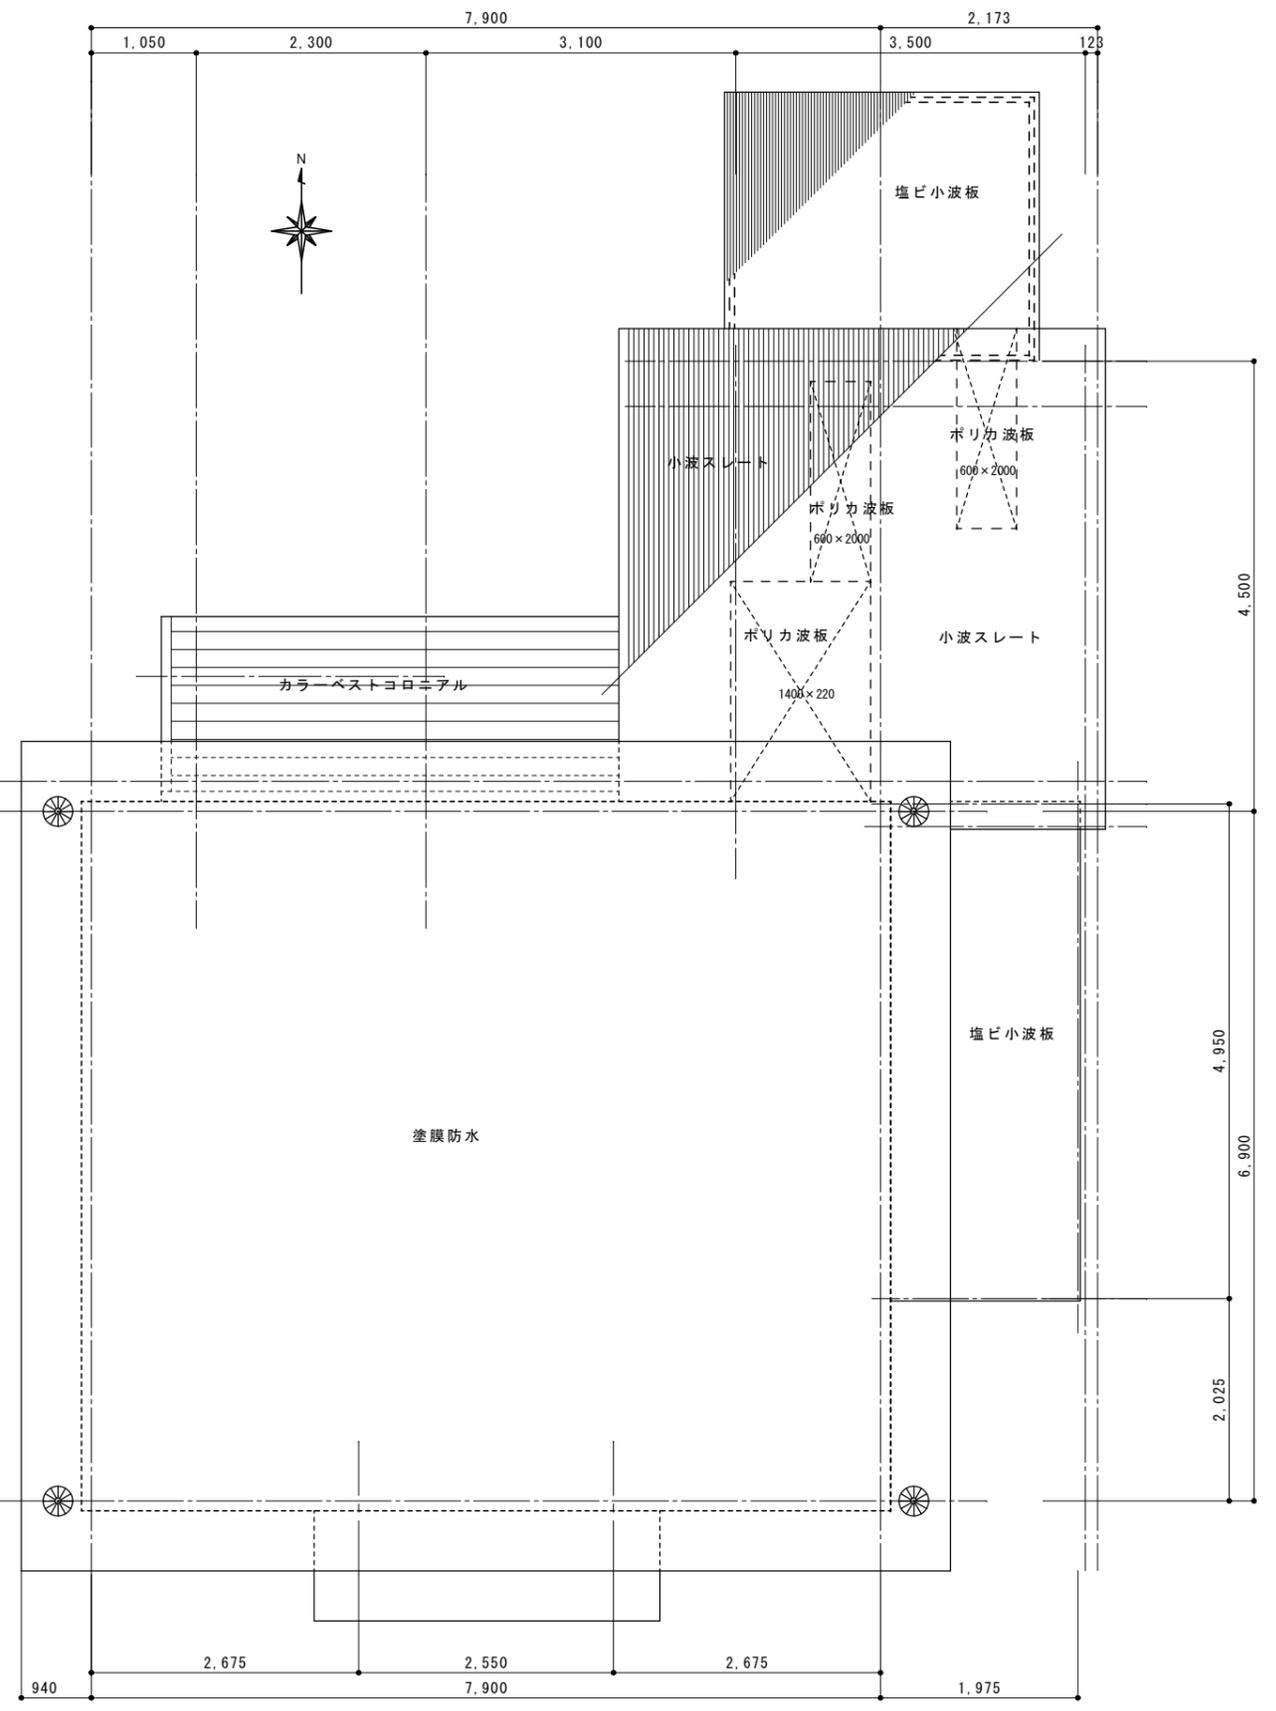


屋根伏図 1/50

図面訂正年月日	特記事項	林州啓建築設計事務所 〒517-0603 三重県志摩市大王町波切3290-5 TEL (0599) 72-0039 FAX (0599) 72-2733 一級建築士 大臣登録第211001号 林 州 啓	A3 : A2 × 70.7% 縮尺 1/50	工事名称 南張老人憩いの家解体撤去工事 図面名称 配置平面図・屋根伏図	図面番号 A-08
---------	------	---	----------------------------	--	-----------

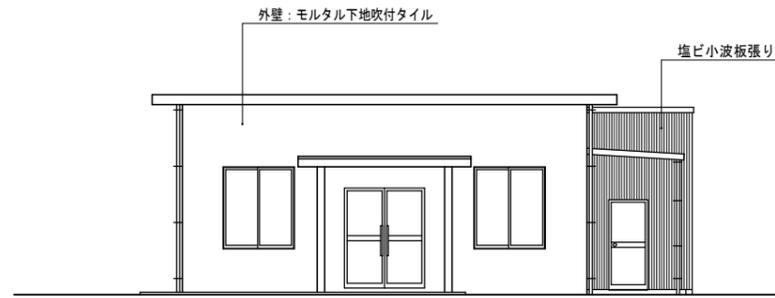


南立面図 s = 1/100

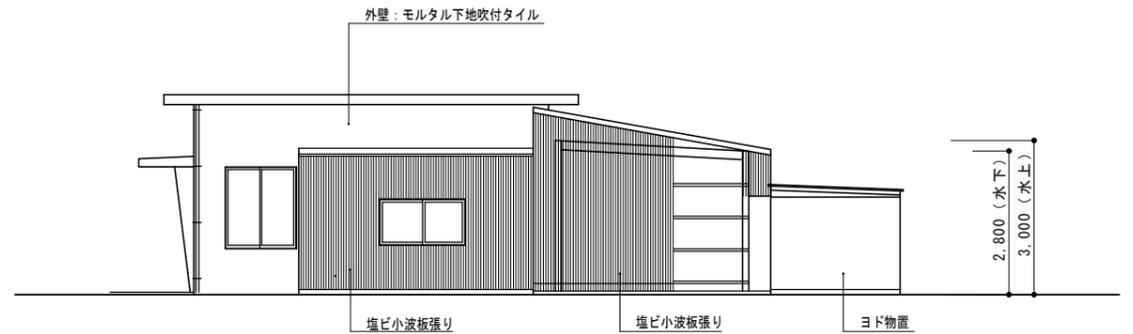

東立面図 s = 1/100




北立面図 s = 1/100

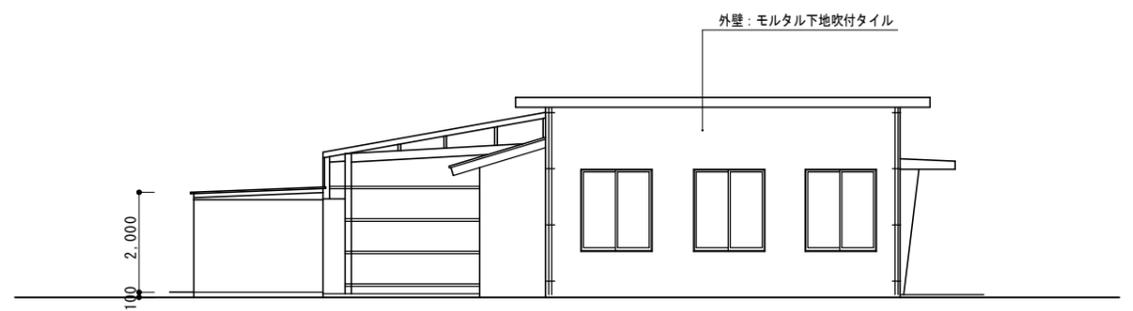


西立面図 s = 1/100

図面訂正年月日	特記事項	林州啓建築設計事務所 〒517-0603 三重県志摩市大王町波切3290-5 一級建築士 大臣登録第211001号	TEL (0599) 72-0039 FAX (0599) 72-2733 林 州 啓	工事名称	南張老人憩いの家解体撤去工事	図面番号	
				縮尺	1 / 100	図面名称	立面図

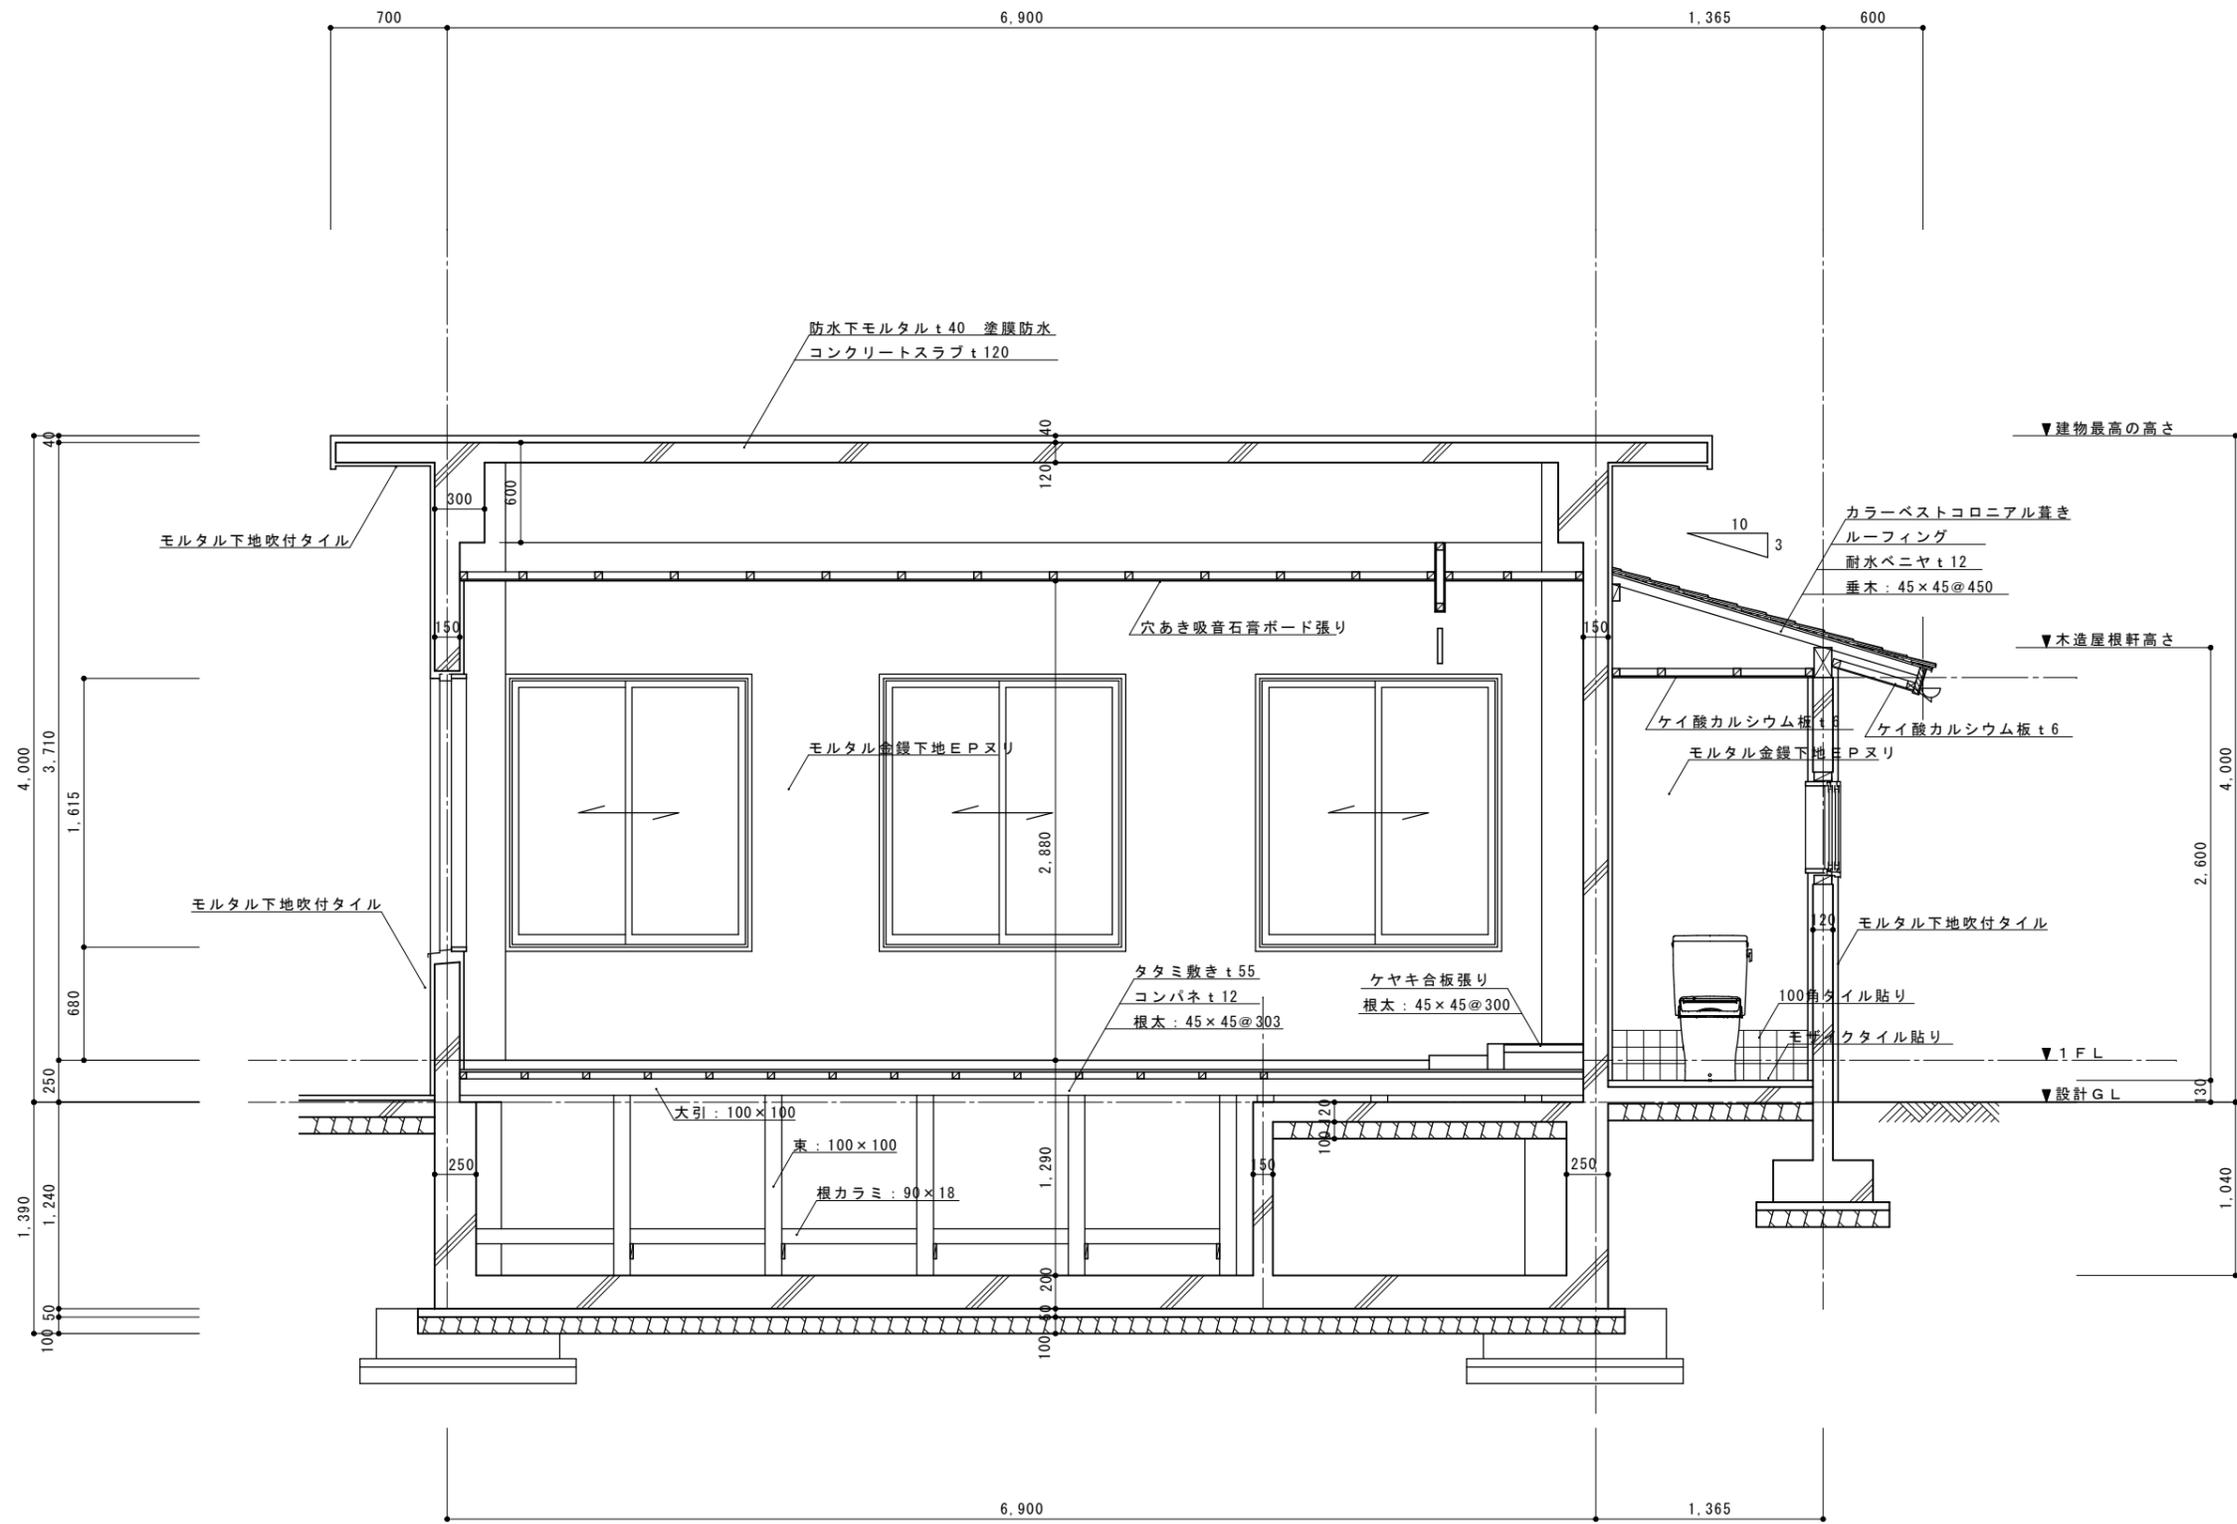


図面訂正年月日	特記事項	林州啓建築設計事務所 〒517-0603 三重県志摩市大王町波切3290-5 TEL (0599) 72-0039 FAX (0599) 72-2733 一級建築士 大臣登録第211001号 林 州 啓	A3 : A2×70.7% 縮尺 1/30	工事名称 南張老人憩いの家解体撤去工事 図面名称 断面図	図面番号 A-10
---------	------	--	--------------------------	---------------------------------	---------------------







記号	(AD1) 玄関	数量	(AD2) トイレ	数量	(AD3) 勝手口	数量	(AD4) 陶芸物置	数量	(AG1) 湯沸室	数量	(AW1) 多目的研修室・老人憩いの部屋・湯沸室	数量
形状寸法		1		1		1		2		1		8
種類	アルミ 両開戸		アルミ 片開戸		アルミ 片引戸		アルミ 片開戸		アルミ ガラリ		アルミ 引違戸	
仕上げ	ブロンズ		ブロンズ		ブロンズ		ブロンズ		ブロンズ		ブロンズ	
錠前取手	シリンダー錠(サムターン付) ドアハンドル		シリンダー錠(サムターン付)		引手 釜錠		シリンダー錠(サムターン付)				クレセント錠	
蝶番仕様	沓摺~ステンレス ピボットヒンジ		ステンレス				ステンレス					
見込硝子	100mm フロート硝子 5mm		70mm 型板硝子 4mm		70mm 型板硝子 4mm		70mm		60mm		70mm フロート硝子 5mm	
金物網戸	ドアチェック・押棒(L-450)・フランス落とし チオコールコーキング		ドアチェック チオコールコーキング・アルミパネル t=2mm		附属金物一式 アルミパネル t=2mm		ドアチェック チオコールコーキング・アルミパネル t=2mm		網付 固定ガラリ		網戸(サランネット) チオコールコーキング	
記号	(AW2) トイレ	数量	(AW3) 陶芸物置	数量	(AW4) プレハブ倉庫	数量	(SD1) 湯沸室	数量	(F1) 老人憩いの部屋	数量	(F2) 老人憩いの部屋	数量
形状寸法		1		1		1		1		1		1
種類	アルミ 引違戸		アルミ 引違戸		アルミ 引違戸		垂鉛メッキ鋼板 片開戸		フスマ4枚引違戸		フスマ片開戸	
仕上げ	ブロンズ		ブロンズ		ブロンズ		垂鉛メッキ鋼板0.6mm		フスマ紙貼り		フスマ紙貼り	
錠前取手	クレセント錠		クレセント錠		クレセント錠		シリンダー錠		引手		取手 マグネットキャッチ	
蝶番仕様							ステンレス		沓摺~栓		ステンレス	
見込硝子	70mm 型板硝子 4mm		70mm 型板硝子 4mm		70mm 型板硝子 4mm		40mm 型板ガラス 4mm		19.5m/m		19.5m/m	
金物網戸	網戸(サランネット) チオコールコーキング		網戸(サランネット) チオコールコーキング タテ格子付				ドアチェック		スベール		スベール	

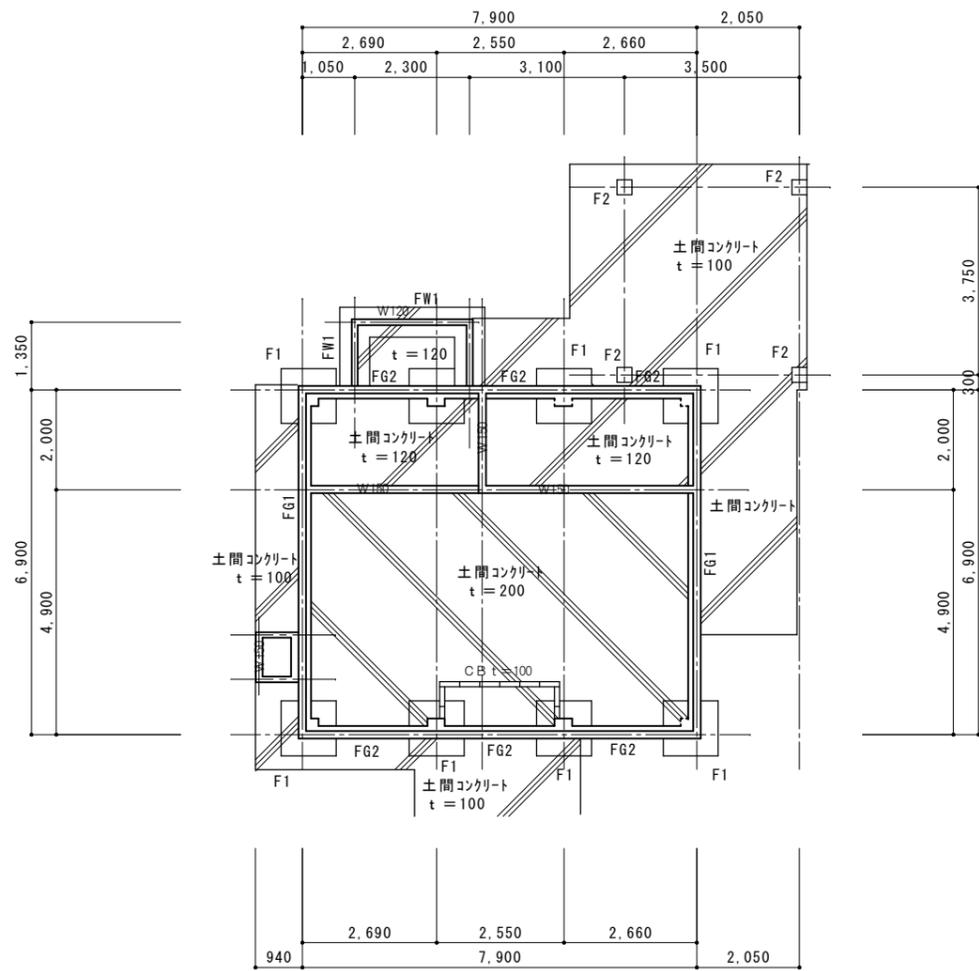

基礎伏図 1/100

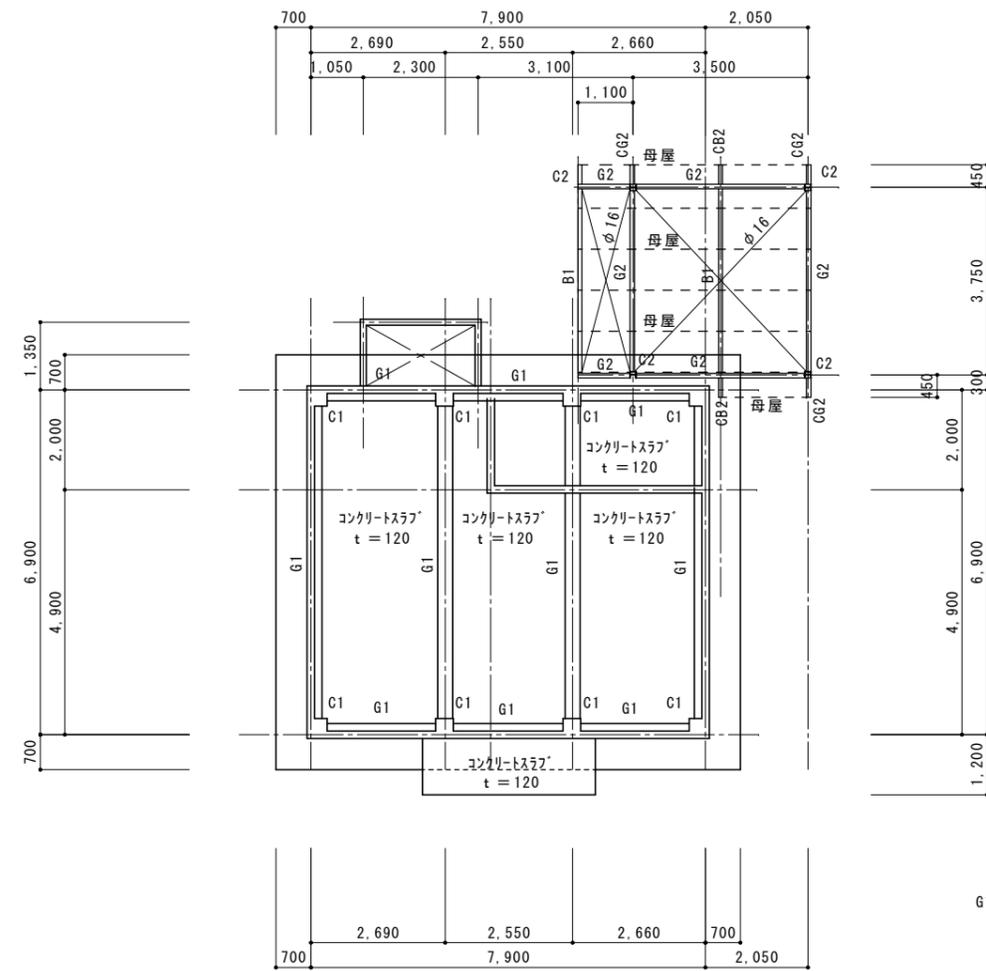

梁伏図 1/100

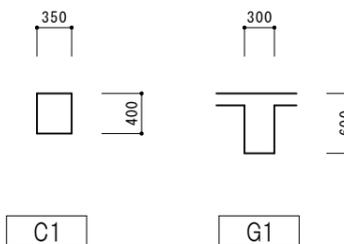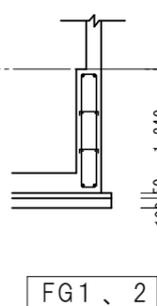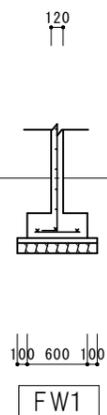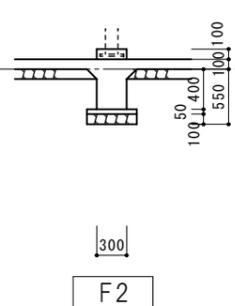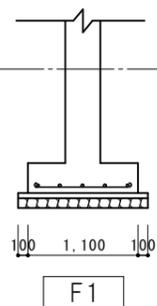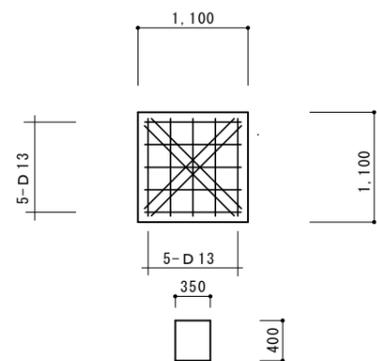

鉄骨リスト

C2	H-125×125×6.5×9
G2	H-175×90×5×8
CG2	H-150×75×5×7
CB2	H-150×75×5×7
B1	H-150×75×5×7
胴縁	C-75×45×15×2.3
母屋	C-75×45×15×2.3

図面訂正年月日

特記事項

林州啓建築設計事務所

〒517-0603 三重県志摩市大王町波切3290-5

一級建築士 大臣登録第211001号

TEL (0599) 72-0039

FAX (0599) 72-2733

林 州 啓

A3 : A2×70.7%


縮尺 1/50 1/100

工事名称 南張老人憩いの家解体撤去工事

図面名称 基礎伏図・梁伏図
基礎、柱、梁リスト

図面番号

A-12

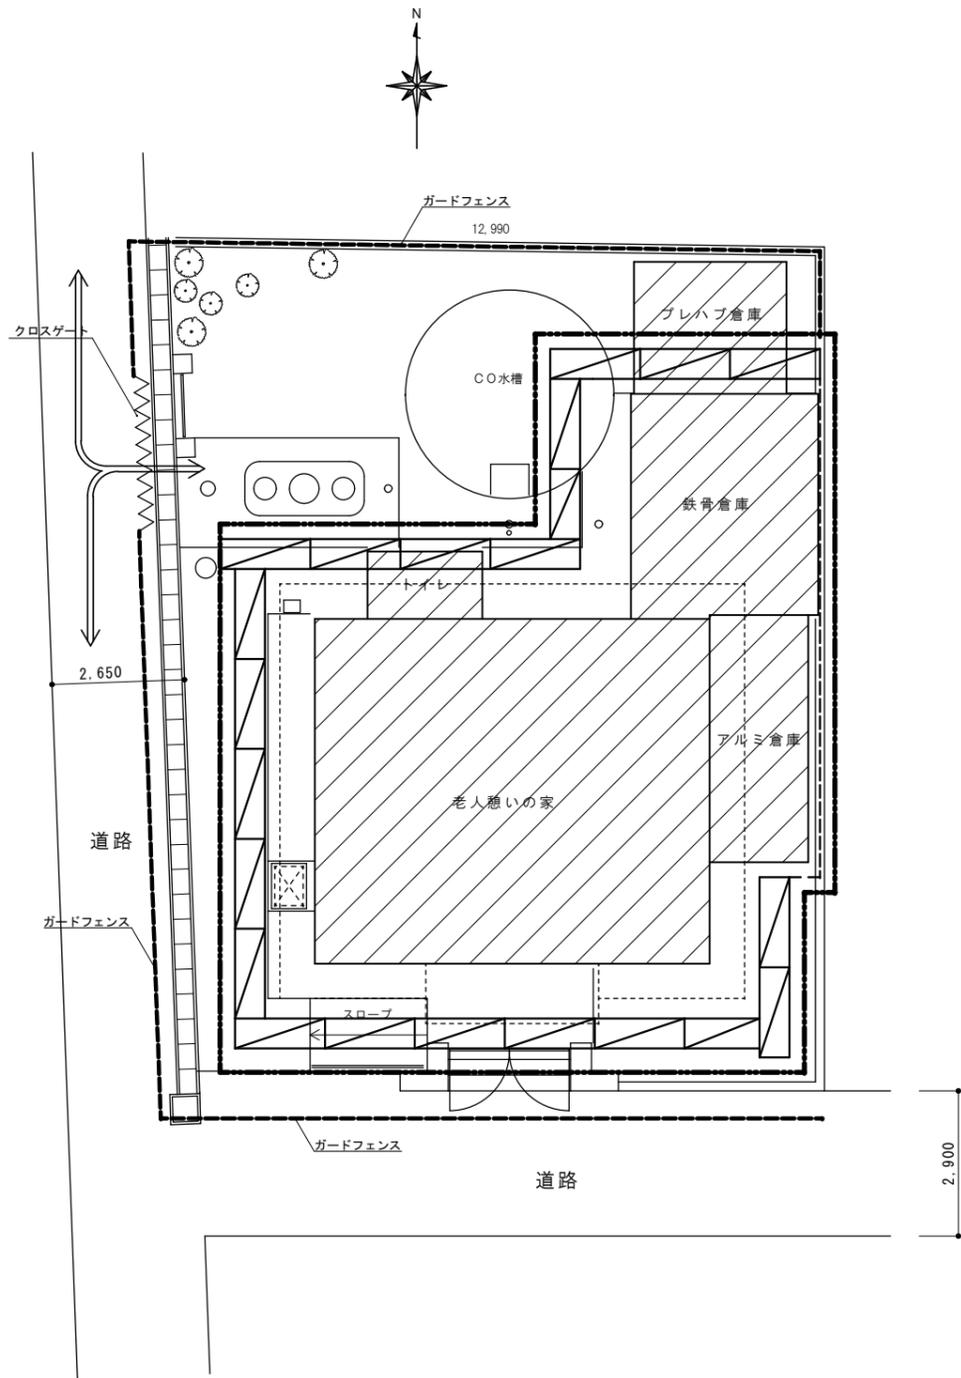


配置図 1/100


凡例

	外部足場を示す	くさび緊結足場 巾600 手摺先行型
	外部足場を示す	単管一本足場
	工事区画を示す	仮囲：バリケード ガードフェンス H=1800
	工事区画を示す	仮囲：クロスゲート H=1800
	工事区画を示す	仮囲：防音シート張り
	工事車両運搬経路を示す	

※資材搬出入の際、交通誘導員を配置すること。
交通誘導員は工事車両を工事現場まで誘導すること。
資材搬入、搬出時の道路進入口及び仮置き場所には随時A型バリケードを設置すること。

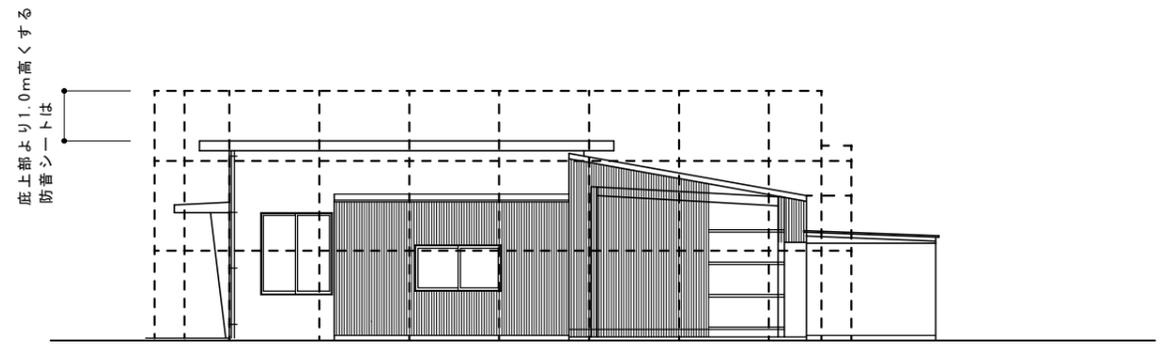

配置図 1/100

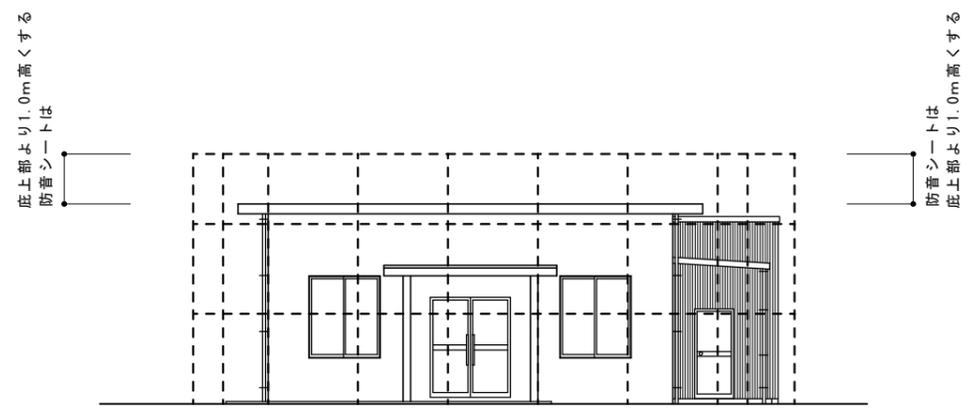

配置図 1/100

----- くさび式足場 手すり先行工法
単管一本足場
防音シート張り

図面訂正年月日	特記事項	林州啓建築設計事務所 〒517-0603 三重県志摩市大王町波切3290-5 TEL (0599) 72-0039 FAX (0599) 72-2733 一級建築士 大臣登録第211001号 林 州 啓	A3 : A2×70.7%	工事名称 南張老人憩いの家解体撤去工事	図面番号
			縮尺 1/100	図面名称 仮設計画図 (平面図、立面図) (参考)	A-14